


11 MFH / Holzgass-Stachen / 9320 Arbon UNTERGESCHOSS - STAND 08.09.2022

Einfügsprunkt

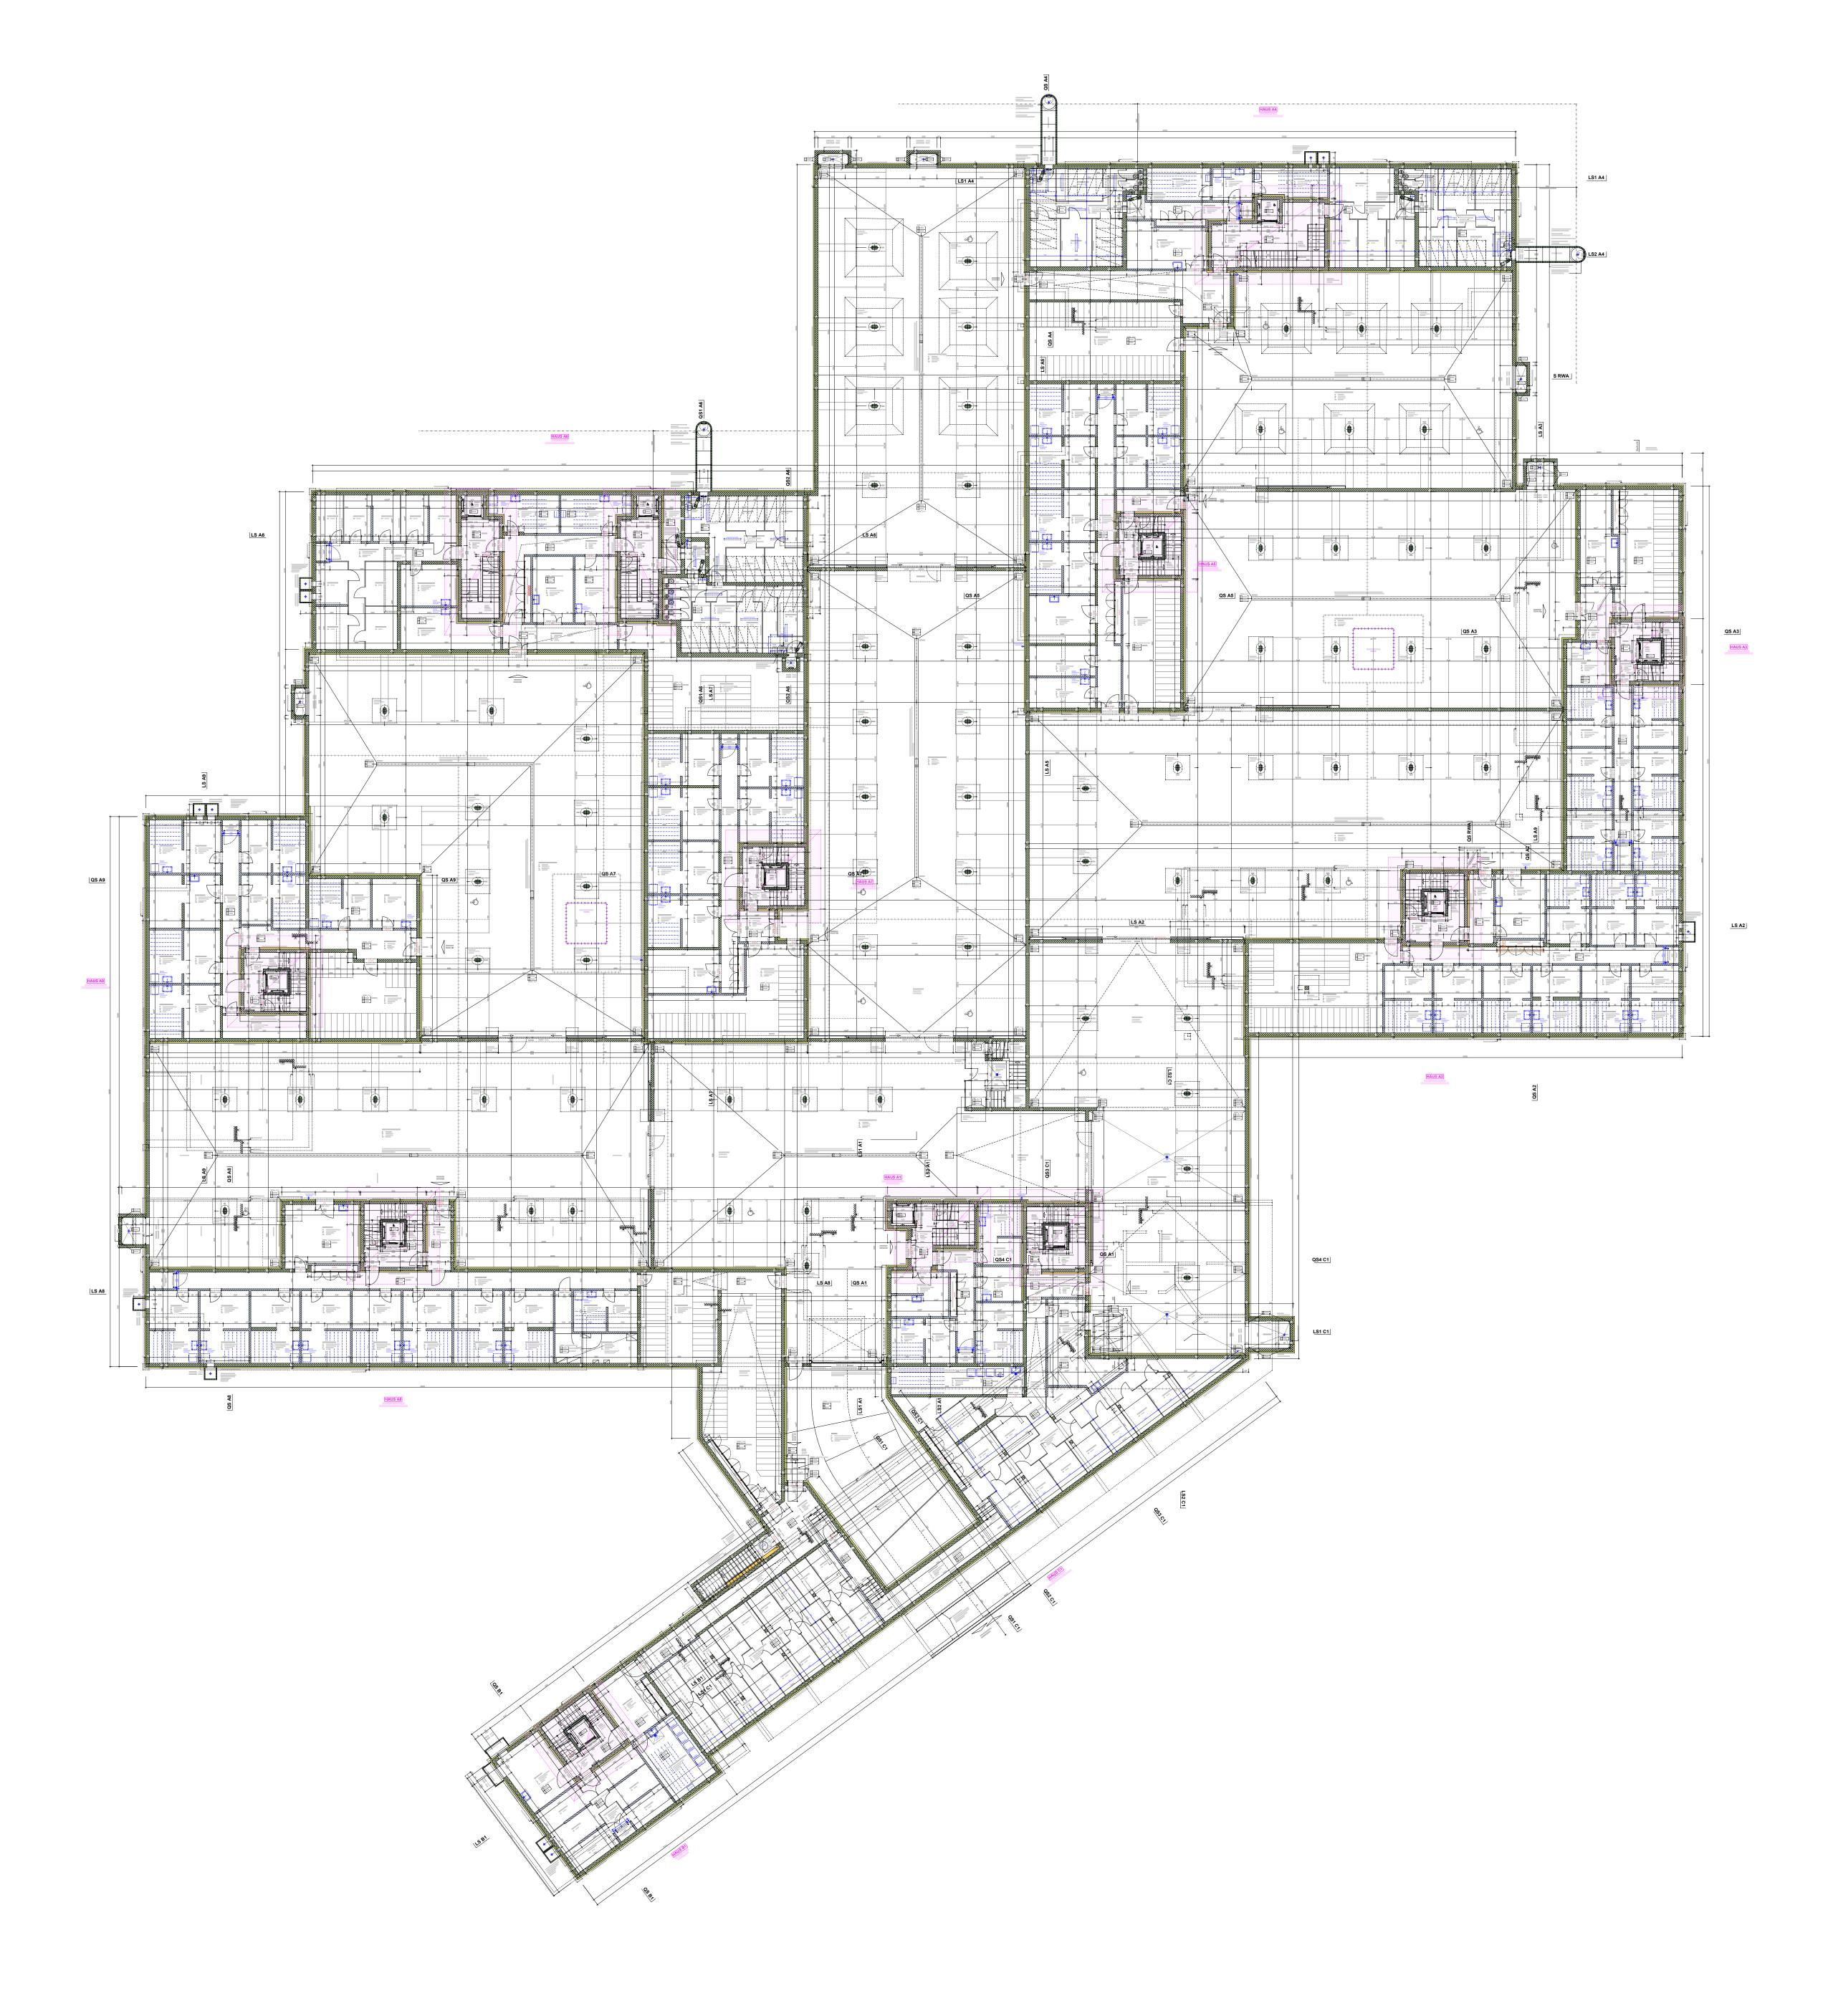


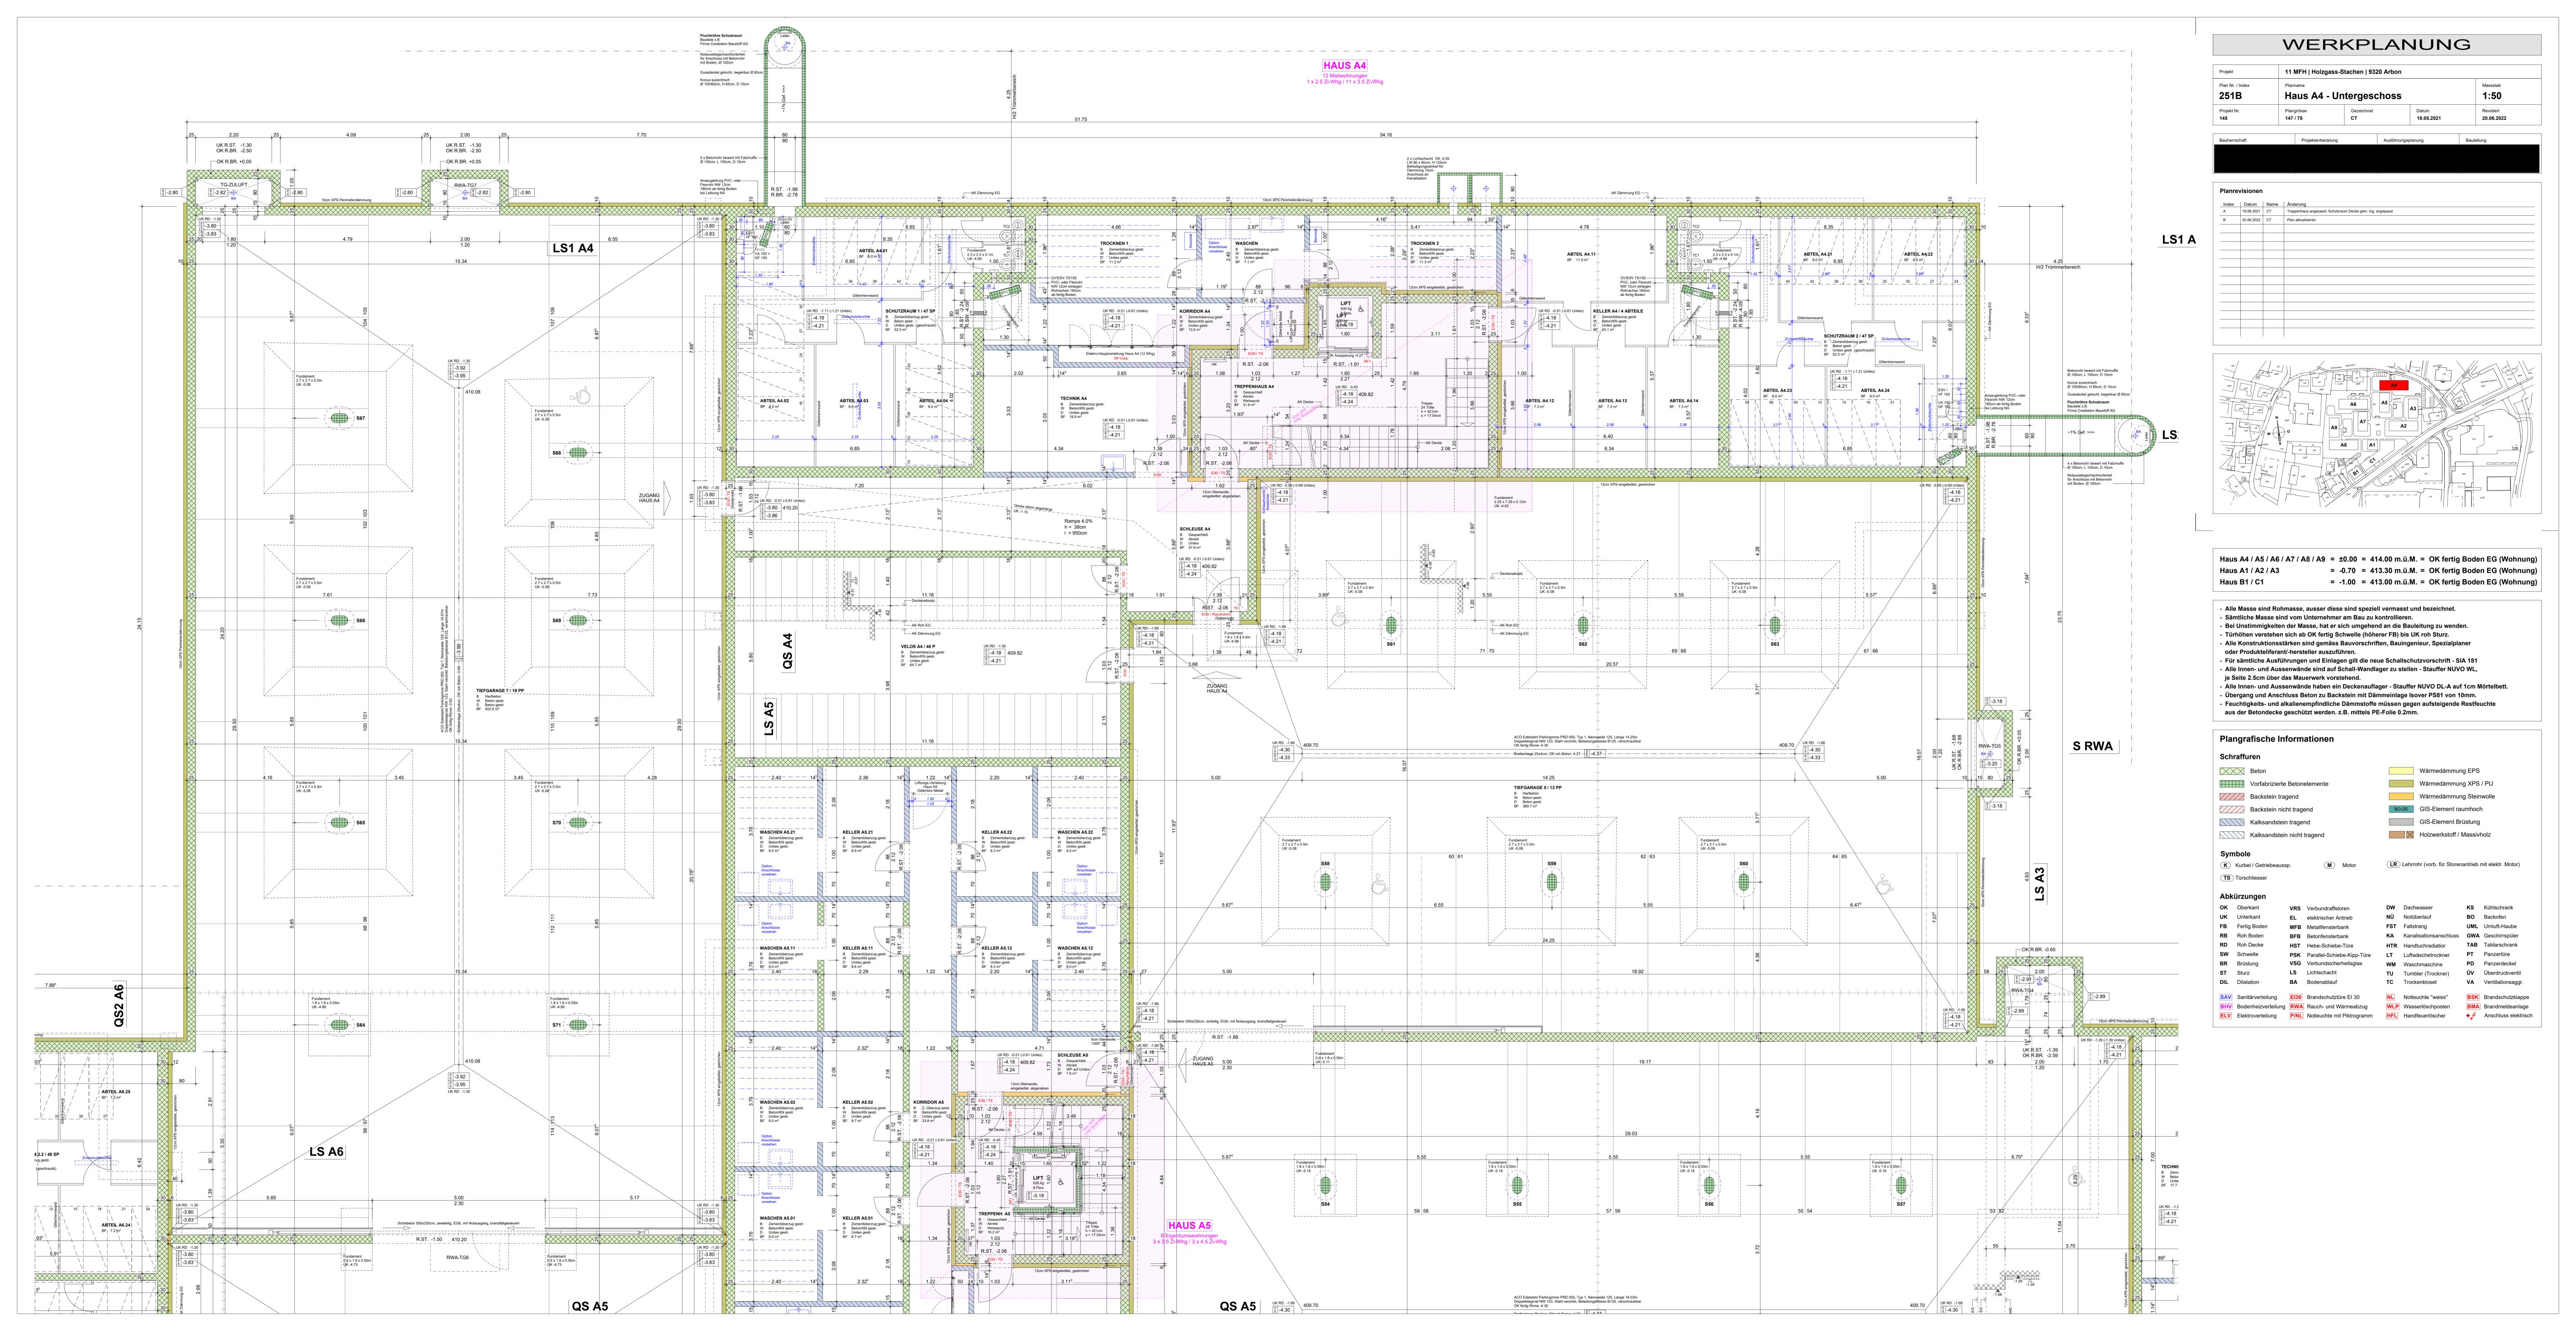


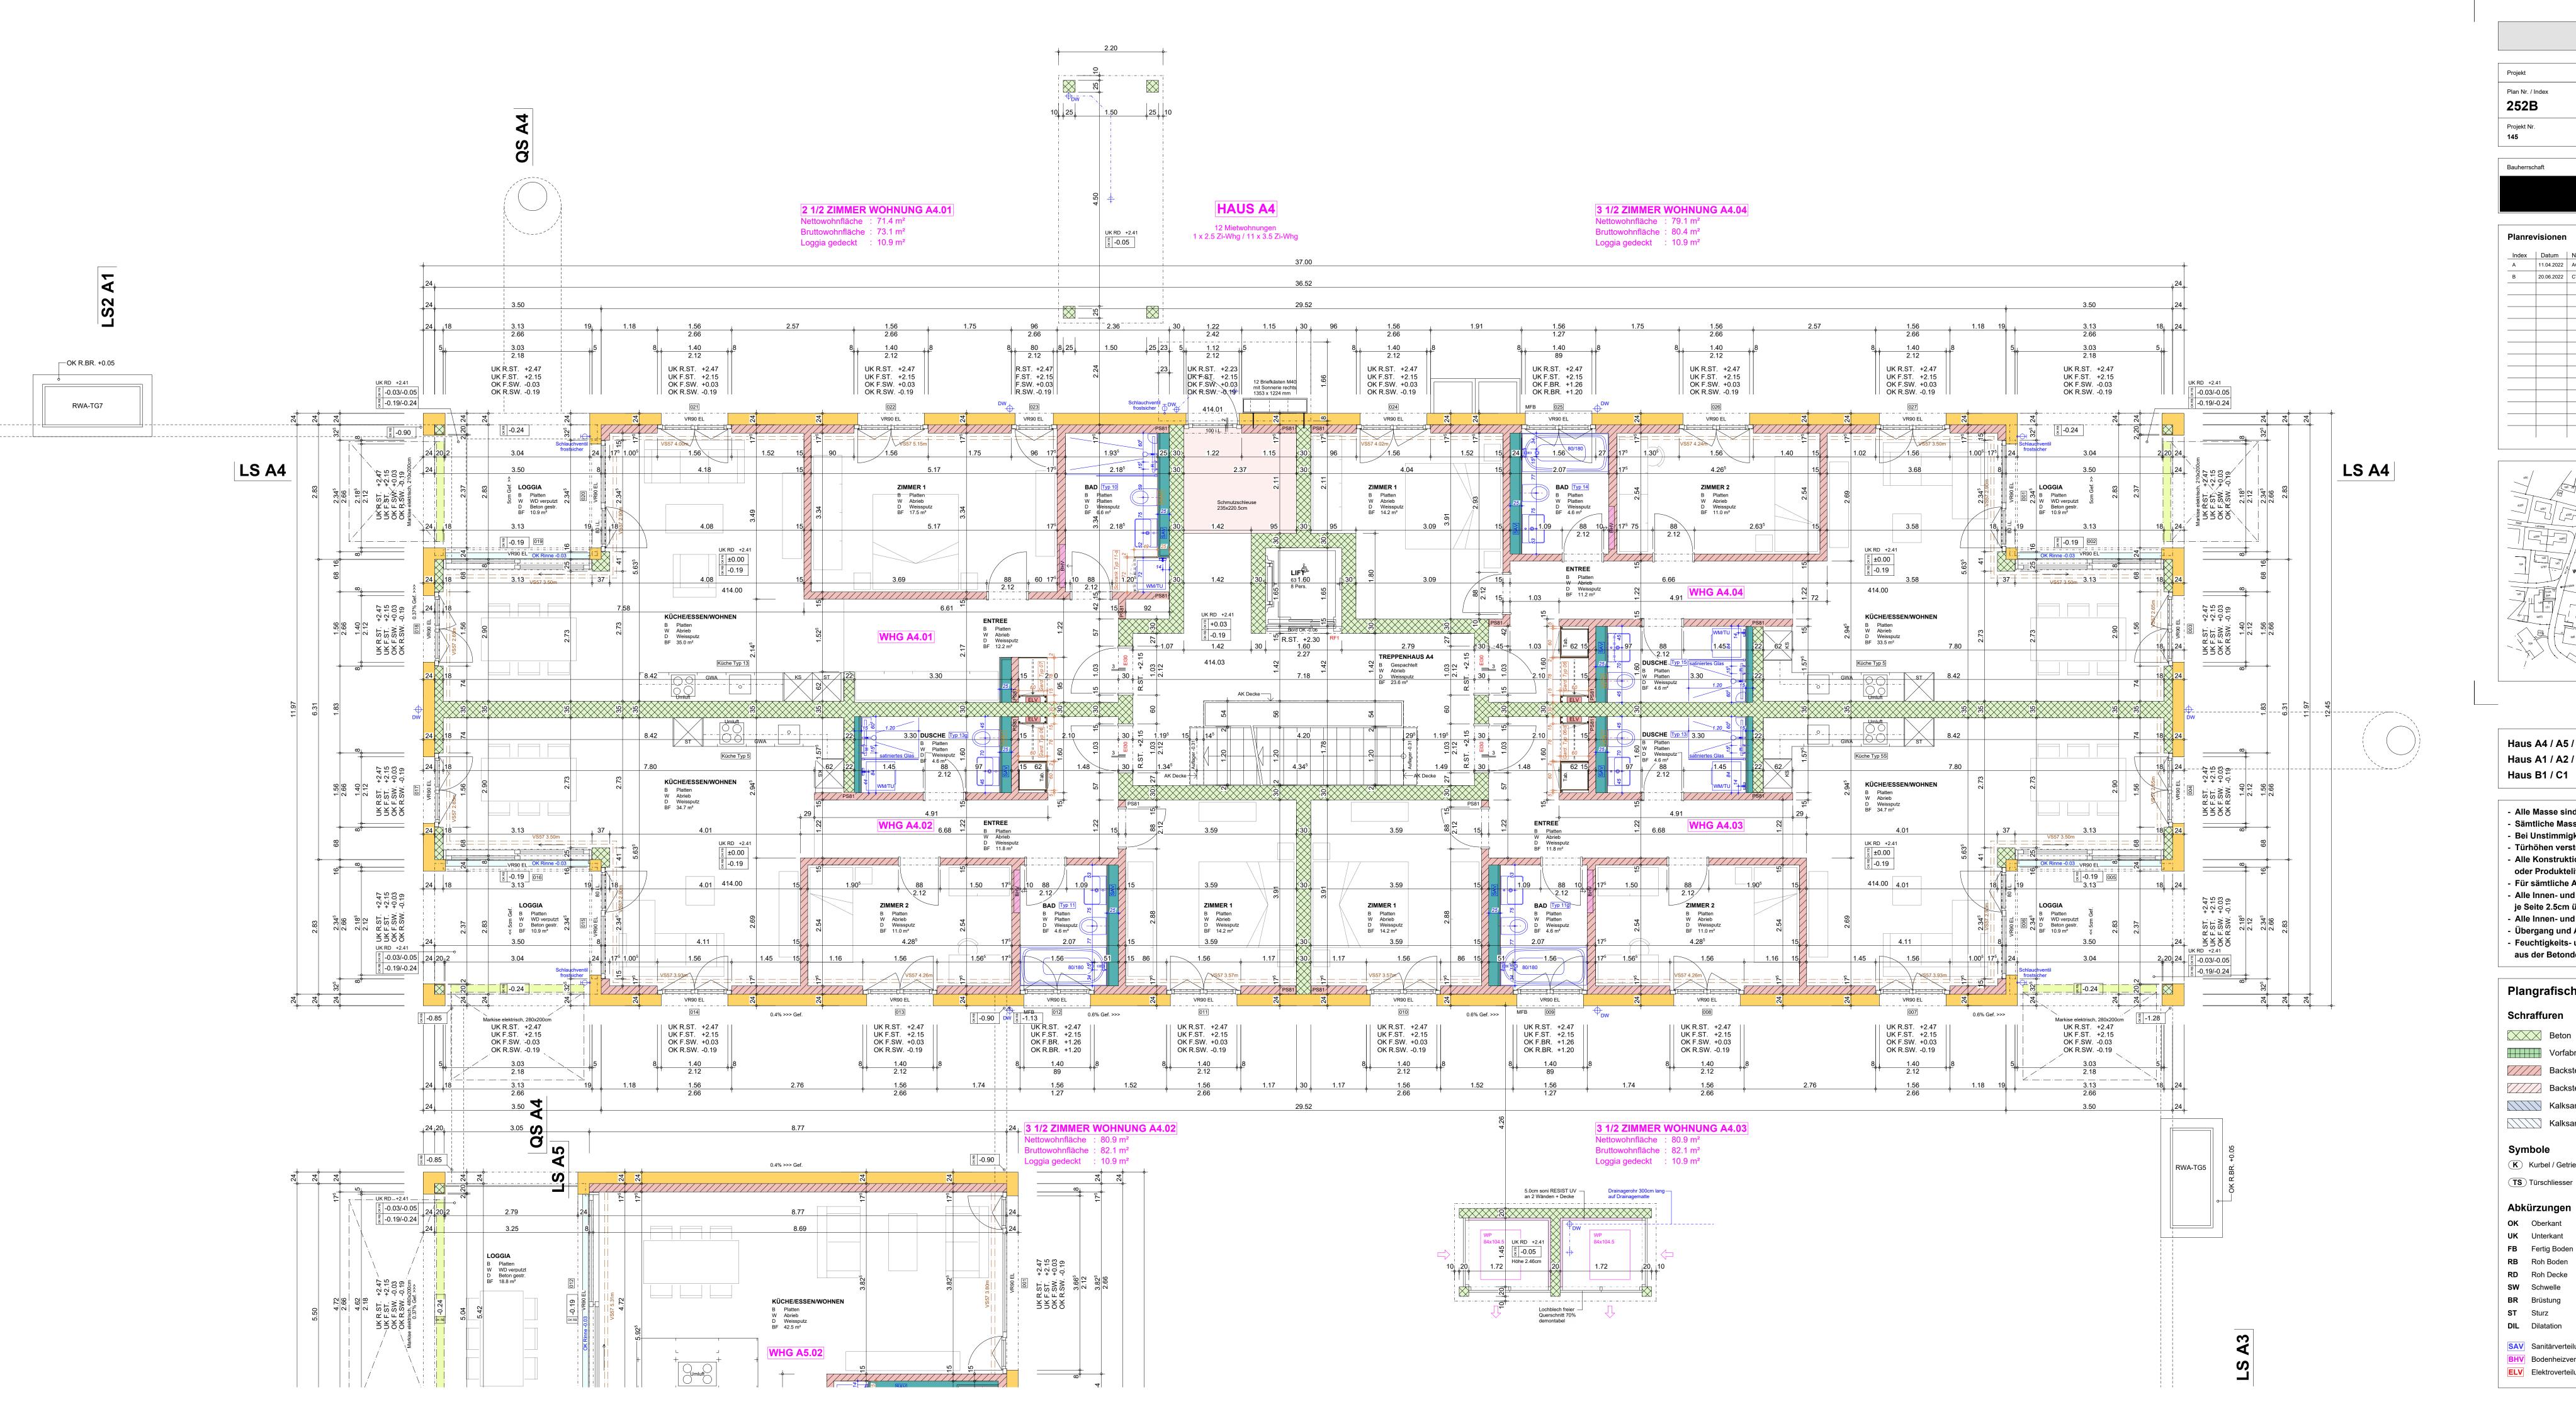

Projekt	11 MFH Holzgass-S	tachen 9320 Arbon		
Plan Nr. / Index 252B	Haus A4 - Ero	dgeschoss		Massstab 1:50
Projekt Nr.	Plangrösse 126 / 60	Gezeichnet CT	Datum 18.05.2021	Revidiert 20.06.2022

Projektentwicklung Ausführungsplanung

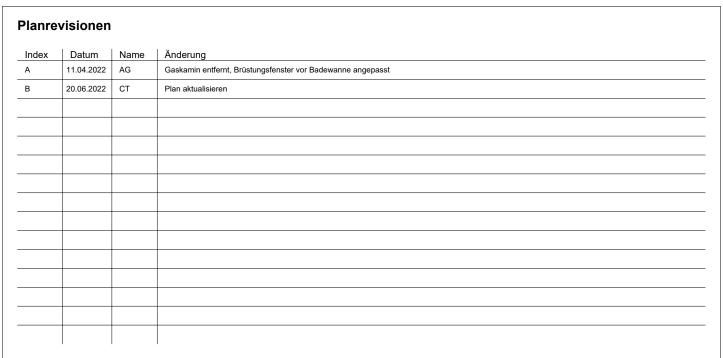

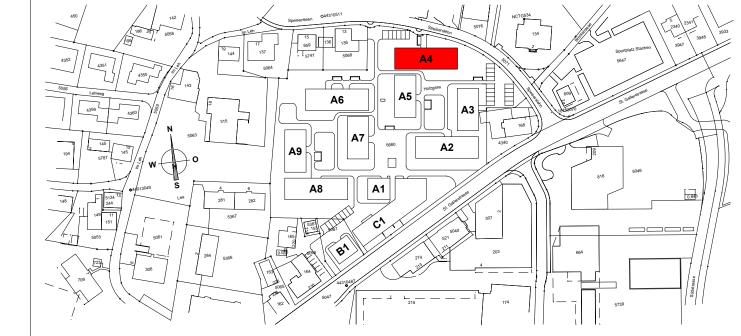

Haus A4 / A5 / A6 / A7 / A8 / A9 = ± 0.00 = 414.00 m.ü.M. = OK fertig Boden EG (Wohnung) = -0.70 = 413.30 m.ü.M. = OK fertig Boden EG (Wohnung) Haus A1 / A2 / A3 = -1.00 = 413.00 m.ü.M. = OK fertig Boden EG (Wohnung)

- Alle Masse sind Rohmasse, ausser diese sind speziell vermasst und bezeichnet.

- Sämtliche Masse sind vom Unternehmer am Bau zu kontrollieren.
- Bei Unstimmigkeiten der Masse, hat er sich umgehend an die Bauleitung zu wenden. - Türhöhen verstehen sich ab OK fertig Schwelle (höherer FB) bis UK roh Sturz.
- Alle Konstruktionsstärken sind gemäss Bauvorschriften, Bauingenieur, Spezialplaner oder Produkteliferant/-hersteller auszuführen.
- Für sämtliche Ausführungen und Einlagen gilt die neue Schallschutzvorschrift SIA 181
- Alle Innen- und Aussenwände sind auf Schall-Wandlager zu stellen Stauffer NUVO WL,
- je Seite 2.5cm über das Mauerwerk vorstehend. - Alle Innen- und Aussenwände haben ein Deckenauflager - Stauffer NUVO DL-A auf 1cm Mörtelbett.
- Übergang und Anschluss Beton zu Backstein mit Dämmeinlage Isover PS81 von 10mm.
- Feuchtigkeits- und alkalienempfindliche Dämmstoffe müssen gegen aufsteigende Restfeuchte aus der Betondecke geschützt werden. z.B. mittels PE-Folie 0.2mm.

Plangrafische Informationen

Schraffuren Beton Wärmedämmung EPS Vorfabrizierte Betonelemente Wärmedämmung XPS / PU Backstein tragend Wärmedämmung Steinwolle BO-DE GIS-Element raumhoch Backstein nicht tragend GIS-Element Brüstung Kalksandstein tragend Holzwerkstoff / Massivholz Kalksandstein nicht tragend **K** Kurbel / Getriebeaussp. LR Lehrrohr (vorb. für Storenantrieb mit elektr. Motor)

EL elektrischer Antrieb MFB Metallfensterbank


PSK Parallel-Schiebe-Kipp-Türe VSG Verbundsicherheitsglas LS Lichtschacht

KA Kanalisationsanschluss GWA Geschirrspüler TAB Tablarschrank PT Panzertüre PD Panzerdeckel **ÜV** Überdruckventil **TU** Tumbler (Trockner)

KS Kühlschrank BO Backofen


UML Umluft-Haube


BSK Brandschutzklappe BHV Bodenheizverteilung RWA Rauch- und Wärmeabzug WLP Wasserlöschposten BMA Brandmeldeanlage ELV Elektroverteilung P/NL Notleuchte mit Piktrogramm HFL Handfeuerlöscher + Anschluss elektrisch

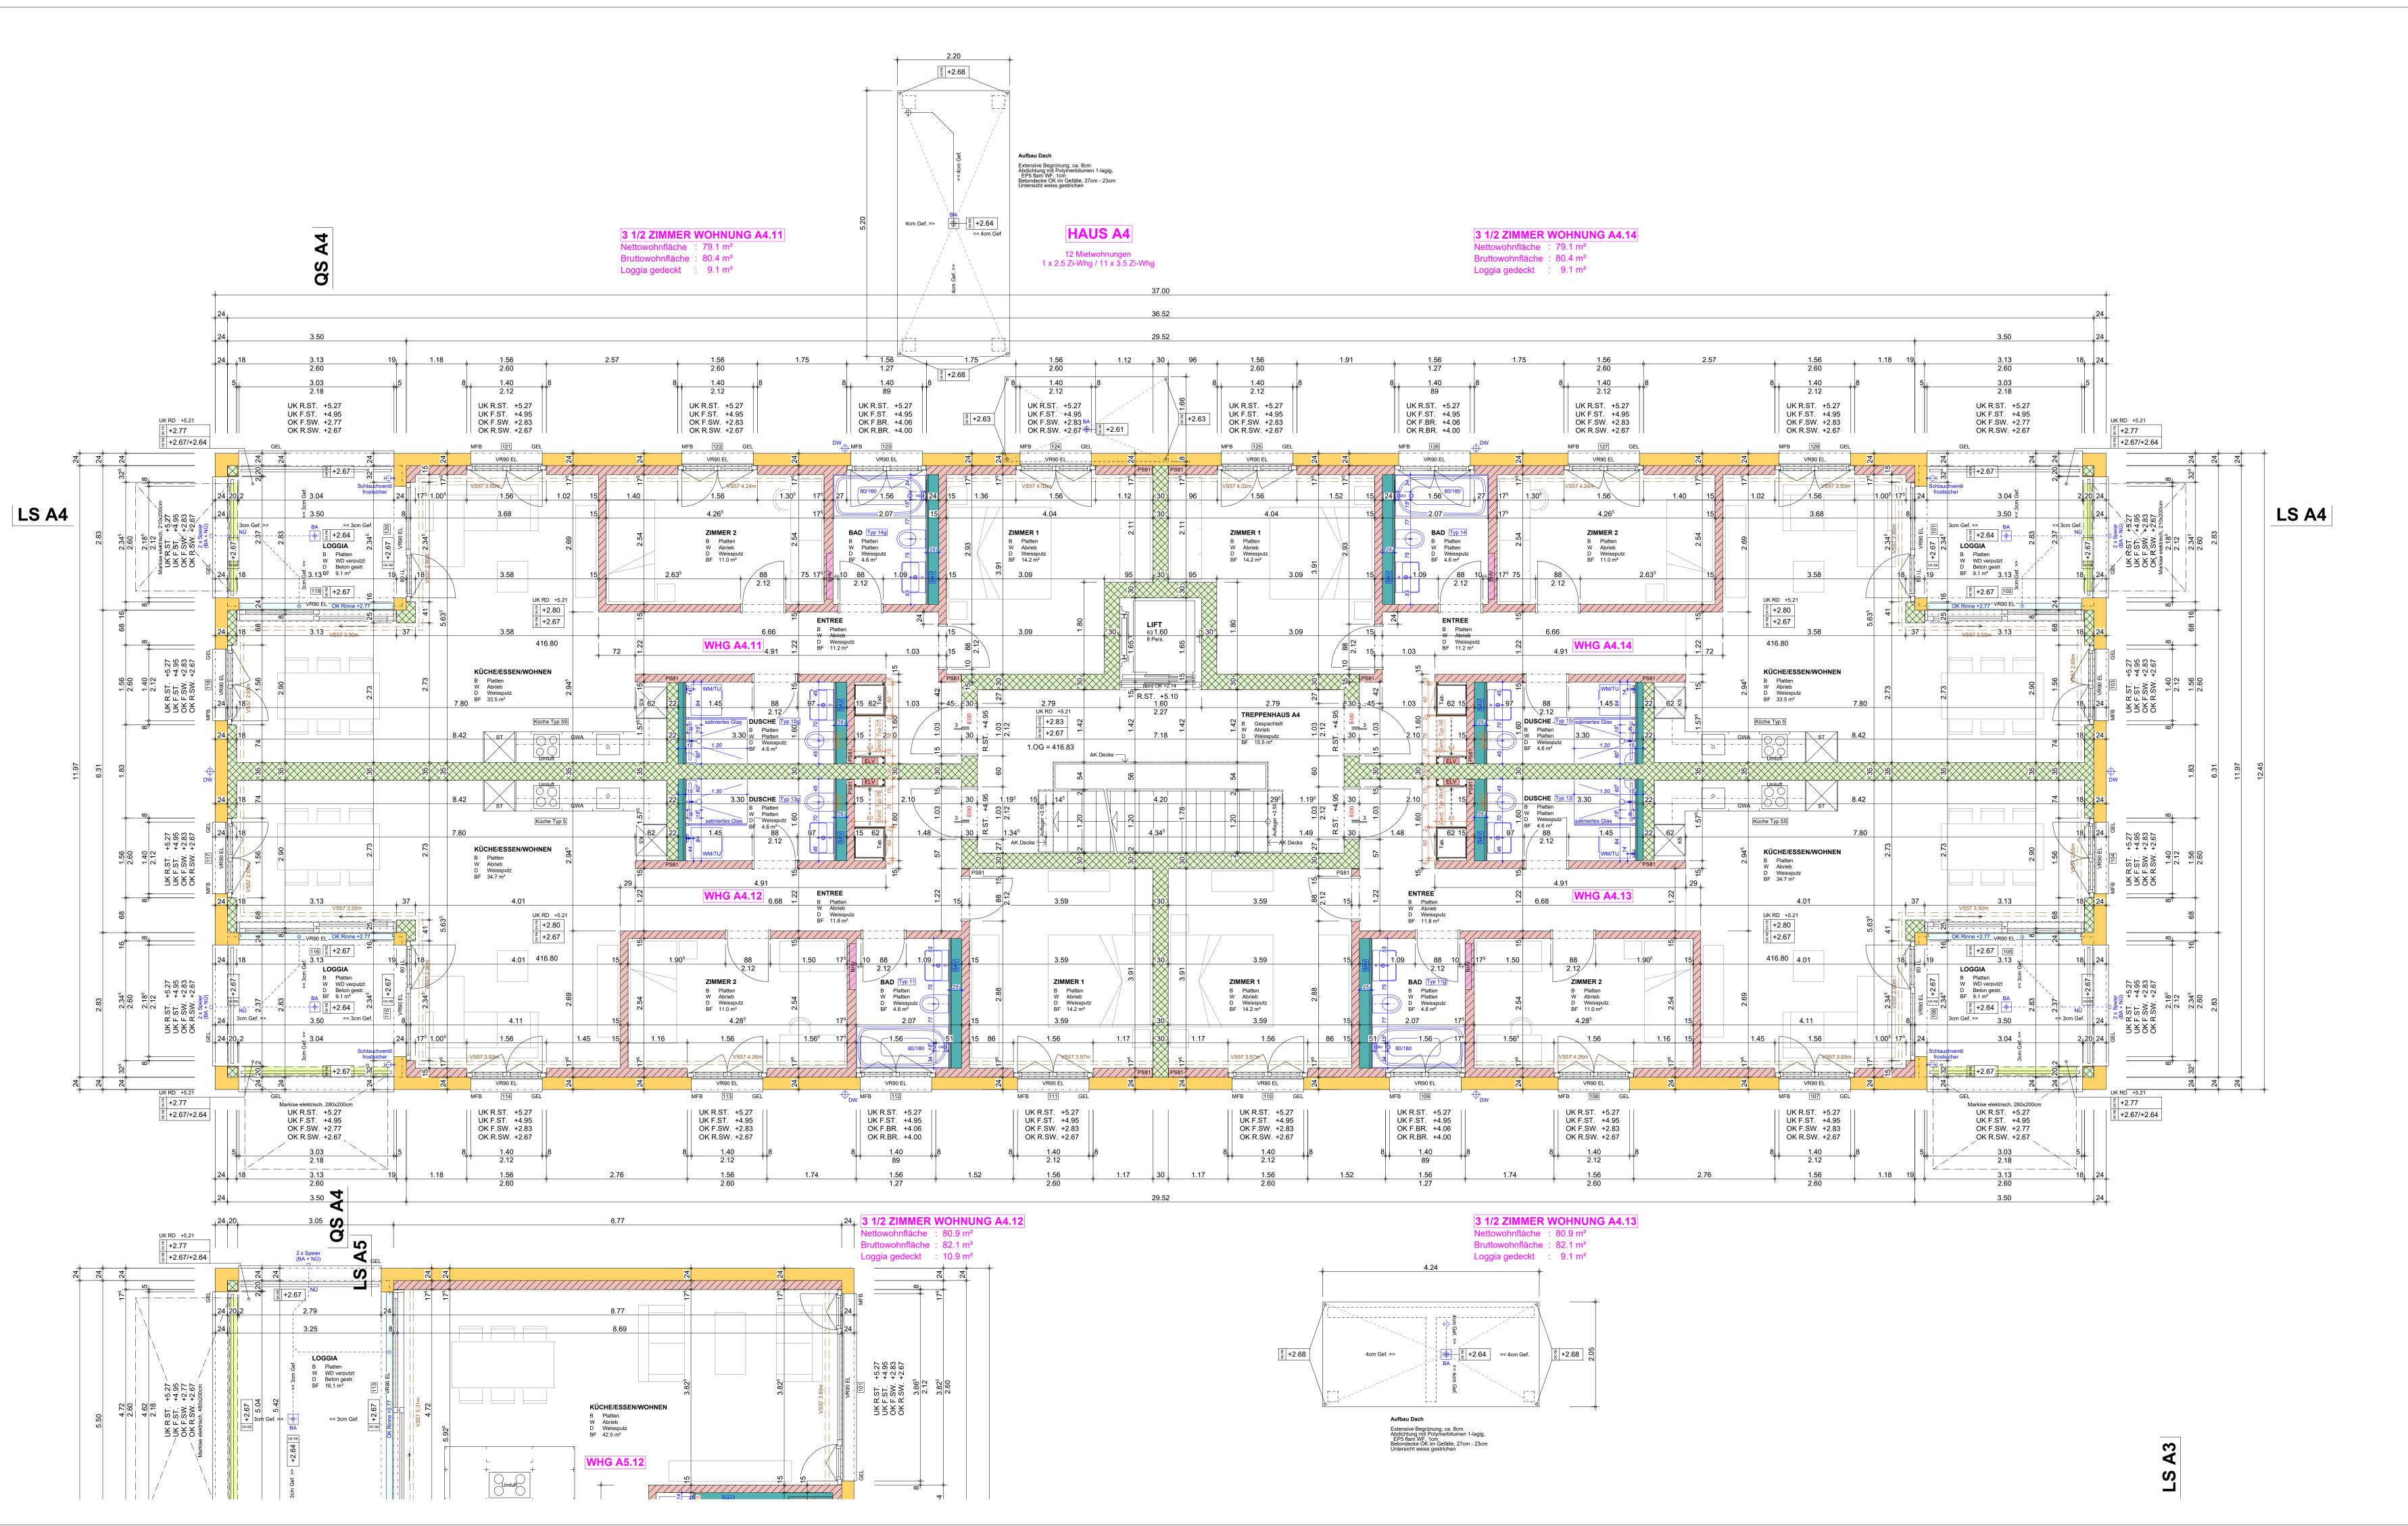

Projekt	11 MFH Holzg	ass-Stachen 9320 Arb	oon		
Plan Nr. / Index 253B	Haus A4 -	- 1. Obergesch	oss	Massstab 1:50	
Projekt Nr. 145	Plangrösse 126 / 60	Gezeichnet CT	Datum 18.05.2021	Revidiert 20.06.2022	

Projektentwicklung Ausführungsplanung

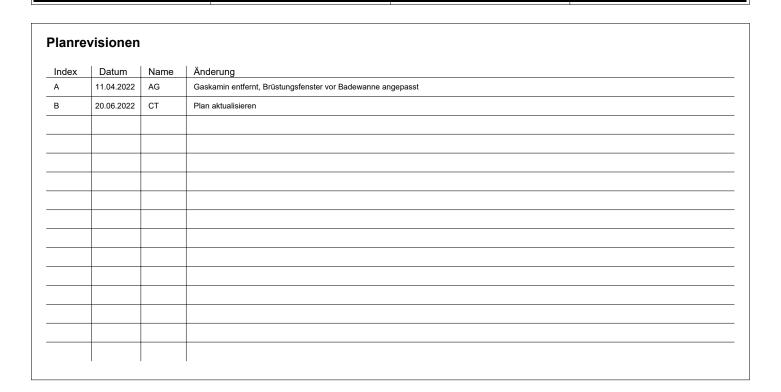

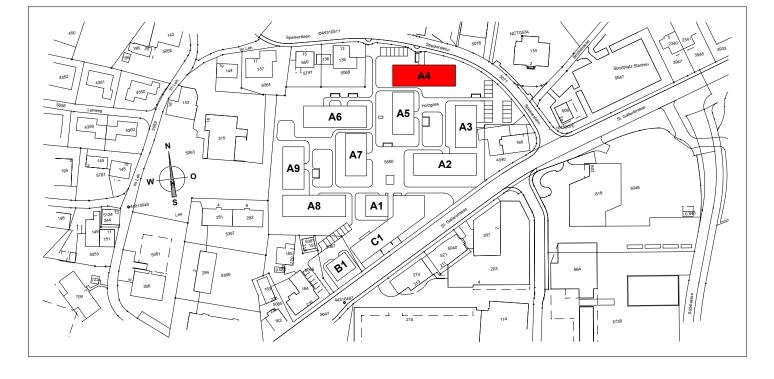

Haus A4 / A5 / A6 / A7 / A8 / A9 = ± 0.00 = 414.00 m.ü.M. = OK fertig Boden EG (Wohnung) = -0.70 = 413.30 m.ü.M. = OK fertig Boden EG (Wohnung) Haus A1 / A2 / A3 = -1.00 = 413.00 m.ü.M. = OK fertig Boden EG (Wohnung) Haus B1 / C1

- Alle Masse sind Rohmasse, ausser diese sind speziell vermasst und bezeichnet.

- Sämtliche Masse sind vom Unternehmer am Bau zu kontrollieren.
- Bei Unstimmigkeiten der Masse, hat er sich umgehend an die Bauleitung zu wenden. - Türhöhen verstehen sich ab OK fertig Schwelle (höherer FB) bis UK roh Sturz.
- Alle Konstruktionsstärken sind gemäss Bauvorschriften, Bauingenieur, Spezialplaner
- oder Produkteliferant/-hersteller auszuführen. - Für sämtliche Ausführungen und Einlagen gilt die neue Schallschutzvorschrift - SIA 181
- Alle Innen- und Aussenwände sind auf Schall-Wandlager zu stellen Stauffer NUVO WL,
- je Seite 2.5cm über das Mauerwerk vorstehend.
- Alle Innen- und Aussenwände haben ein Deckenauflager Stauffer NUVO DL-A auf 1cm Mörtelbett.
- Übergang und Anschluss Beton zu Backstein mit Dämmeinlage Isover PS81 von 10mm.
- Feuchtigkeits- und alkalienempfindliche Dämmstoffe müssen gegen aufsteigende Restfeuchte aus der Betondecke geschützt werden. z.B. mittels PE-Folie 0.2mm.

Plangrafische Informationen Schraffuren Beton Wärmedämmung EPS Vorfabrizierte Betonelemente Wärmedämmung XPS / PU Backstein tragend Wärmedämmung Steinwolle BO-DE GIS-Element raumhoch Backstein nicht tragend GIS-Element Brüstung Kalksandstein tragend Holzwerkstoff / Massivholz Kalksandstein nicht tragend **K** Kurbel / Getriebeaussp. LR Lehrrohr (vorb. für Storenantrieb mit elektr. Motor) (TS) Türschliesser

EL elektrischer Antrieb MFB Metallfensterbank

BHV Bodenheizverteilung RWA Rauch- und Wärmeabzug

HST Hebe-Schiebe-Türe VSG Verbundsicherheitsglas LS Lichtschacht

KA Kanalisationsanschluss GWA Geschirrspüler PSK Parallel-Schiebe-Kipp-Türe


PT Panzertüre PD Panzerdeckel **TU** Tumbler (Trockner)

ÜV Überdruckventil **BSK** Brandschutzklappe WLP Wasserlöschposten BMA Brandmeldeanlage ELV Elektroverteilung P/NL Notleuchte mit Piktrogramm HFL Handfeuerlöscher + Anschluss elektrisch

KS Kühlschrank BO Backofen

UML Umluft-Haube


TAB Tablarschrank

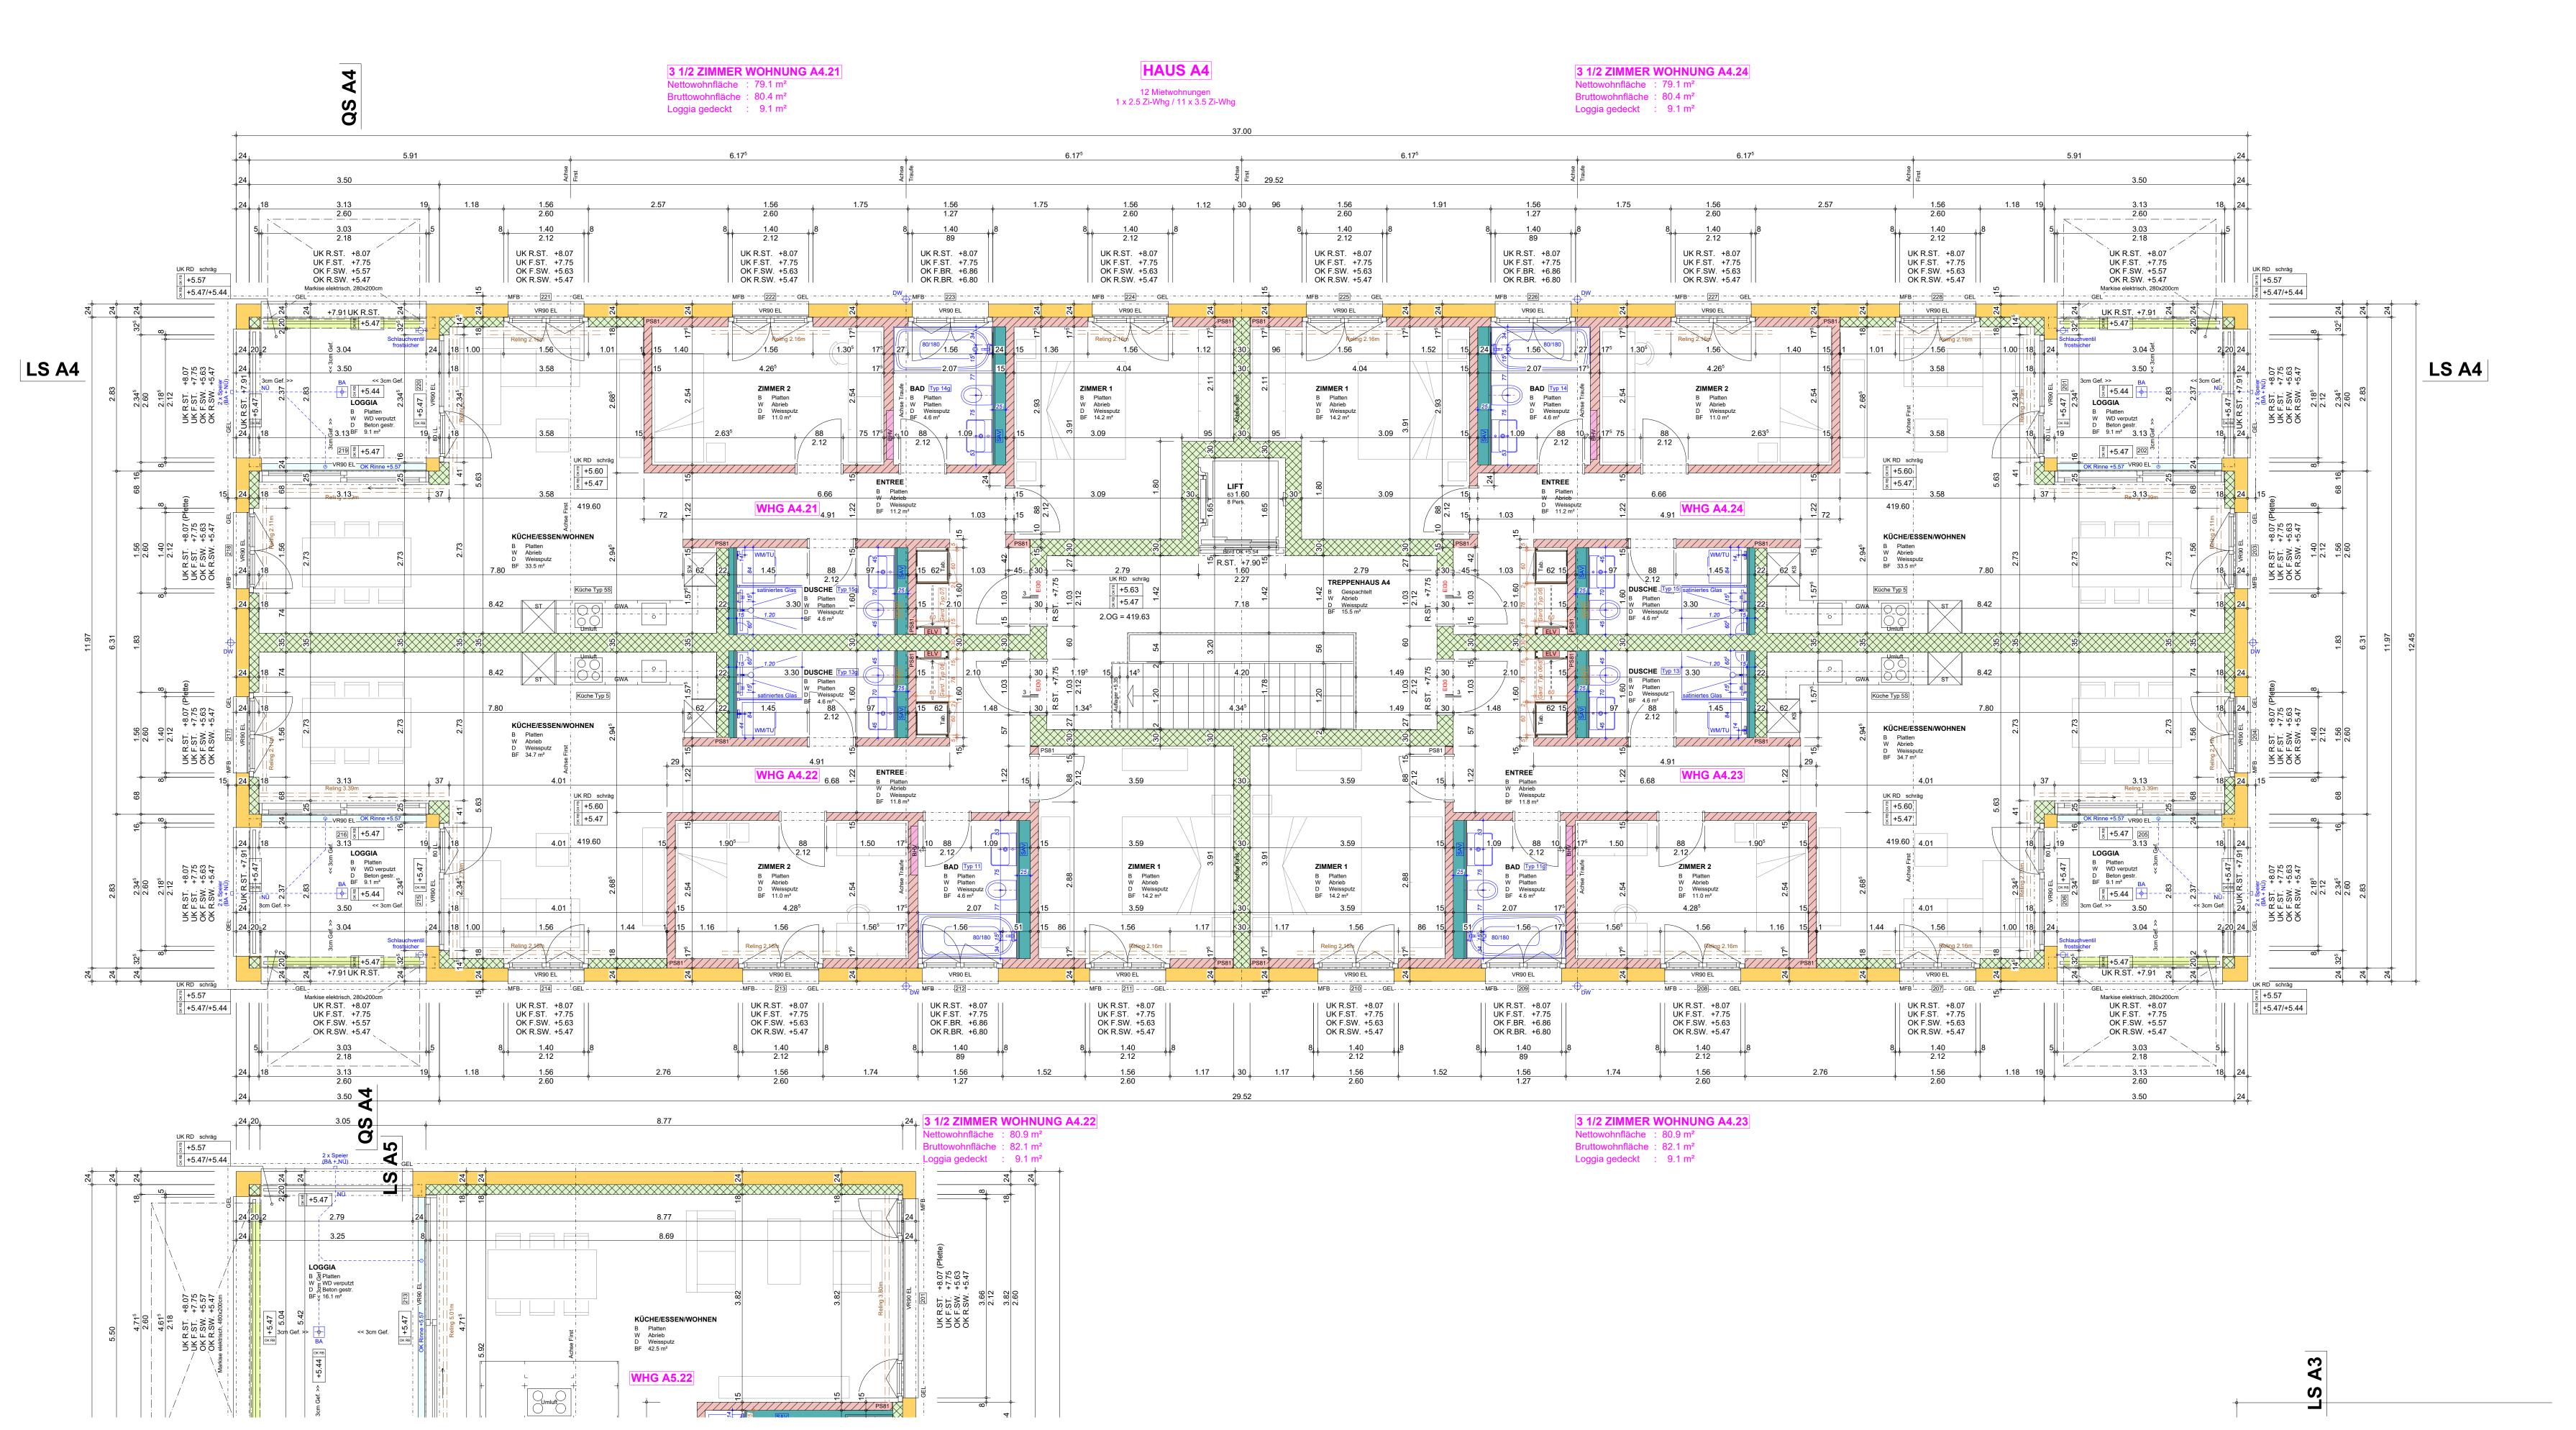

Projekt	11 MFH Holzgass-S	Stachen 9320 Arbon			
Plan Nr. / Index 254B	Haus A4 - 2.	Obergeschoss	;	Massstab 1:50	
Projekt Nr. 145	Plangrösse 126 / 60	Gezeichnet CT	Datum 18.05.2021	Revidiert 20.06.2022	

Projektentwicklung Ausführungsplanung


Planrevisionen A 11.04.2022 AG Gaskamin entfernt, Brüstungsfenster vor Badewanne angepasst B 20.06.2022 CT Plan aktualisieren

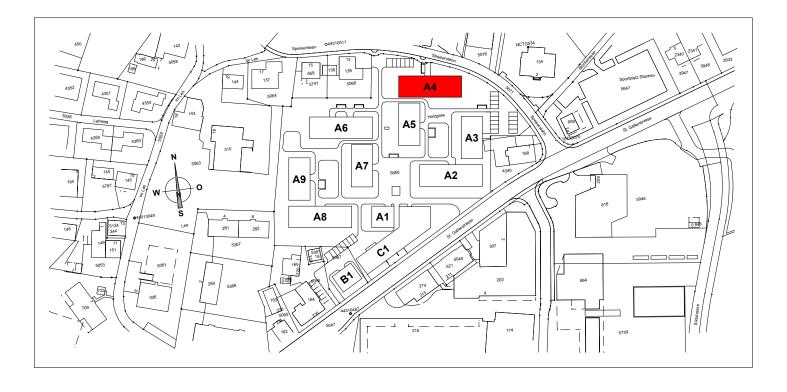

Haus A4 / A5 / A6 / A7 / A8 / A9 = ± 0.00 = 414.00 m.ü.M. = OK fertig Boden EG (Wohnung) = -0.70 = 413.30 m.ü.M. = OK fertig Boden EG (Wohnung) Haus A1 / A2 / A3 = -1.00 = 413.00 m.ü.M. = OK fertig Boden EG (Wohnung) Haus B1 / C1

- Alle Masse sind Rohmasse, ausser diese sind speziell vermasst und bezeichnet.
- Sämtliche Masse sind vom Unternehmer am Bau zu kontrollieren. - Bei Unstimmigkeiten der Masse, hat er sich umgehend an die Bauleitung zu wenden.
- Türhöhen verstehen sich ab OK fertig Schwelle (höherer FB) bis UK roh Sturz. - Alle Konstruktionsstärken sind gemäss Bauvorschriften, Bauingenieur, Spezialplaner
- oder Produkteliferant/-hersteller auszuführen. - Für sämtliche Ausführungen und Einlagen gilt die neue Schallschutzvorschrift - SIA 181
- Alle Innen- und Aussenwände sind auf Schall-Wandlager zu stellen Stauffer NUVO WL,
- je Seite 2.5cm über das Mauerwerk vorstehend.
- Alle Innen- und Aussenwände haben ein Deckenauflager Stauffer NUVO DL-A auf 1cm Mörtelbett. - Übergang und Anschluss Beton zu Backstein mit Dämmeinlage Isover PS81 von 10mm.
- Feuchtigkeits- und alkalienempfindliche Dämmstoffe müssen gegen aufsteigende Restfeuchte

aus der Betondecke geschützt werden. z.B. mittels PE-Folie 0.2mm.

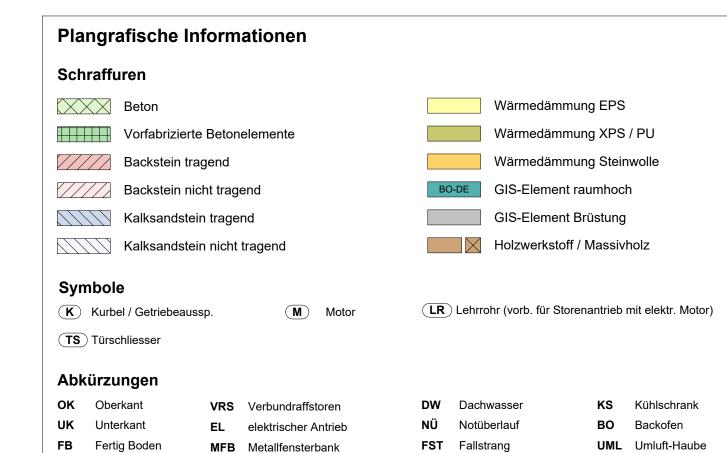

HST Hebe-Schiebe-Türe

LS Lichtschacht

BHV Bodenheizverteilung RWA Rauch- und Wärmeabzug

PSK Parallel-Schiebe-Kipp-Türe

VSG Verbundsicherheitsglas

KA Kanalisationsanschluss GWA Geschirrspüler

WLP Wasserlöschposten BMA Brandmeldeanlage

TU Tumbler (Trockner)

ELV Elektroverteilung P/NL Notleuchte mit Piktrogramm HFL Handfeuerlöscher + Anschluss elektrisch


TAB Tablarschrank

PD Panzerdeckel

ÜV Überdruckventil


BSK Brandschutzklappe

PT Panzertüre

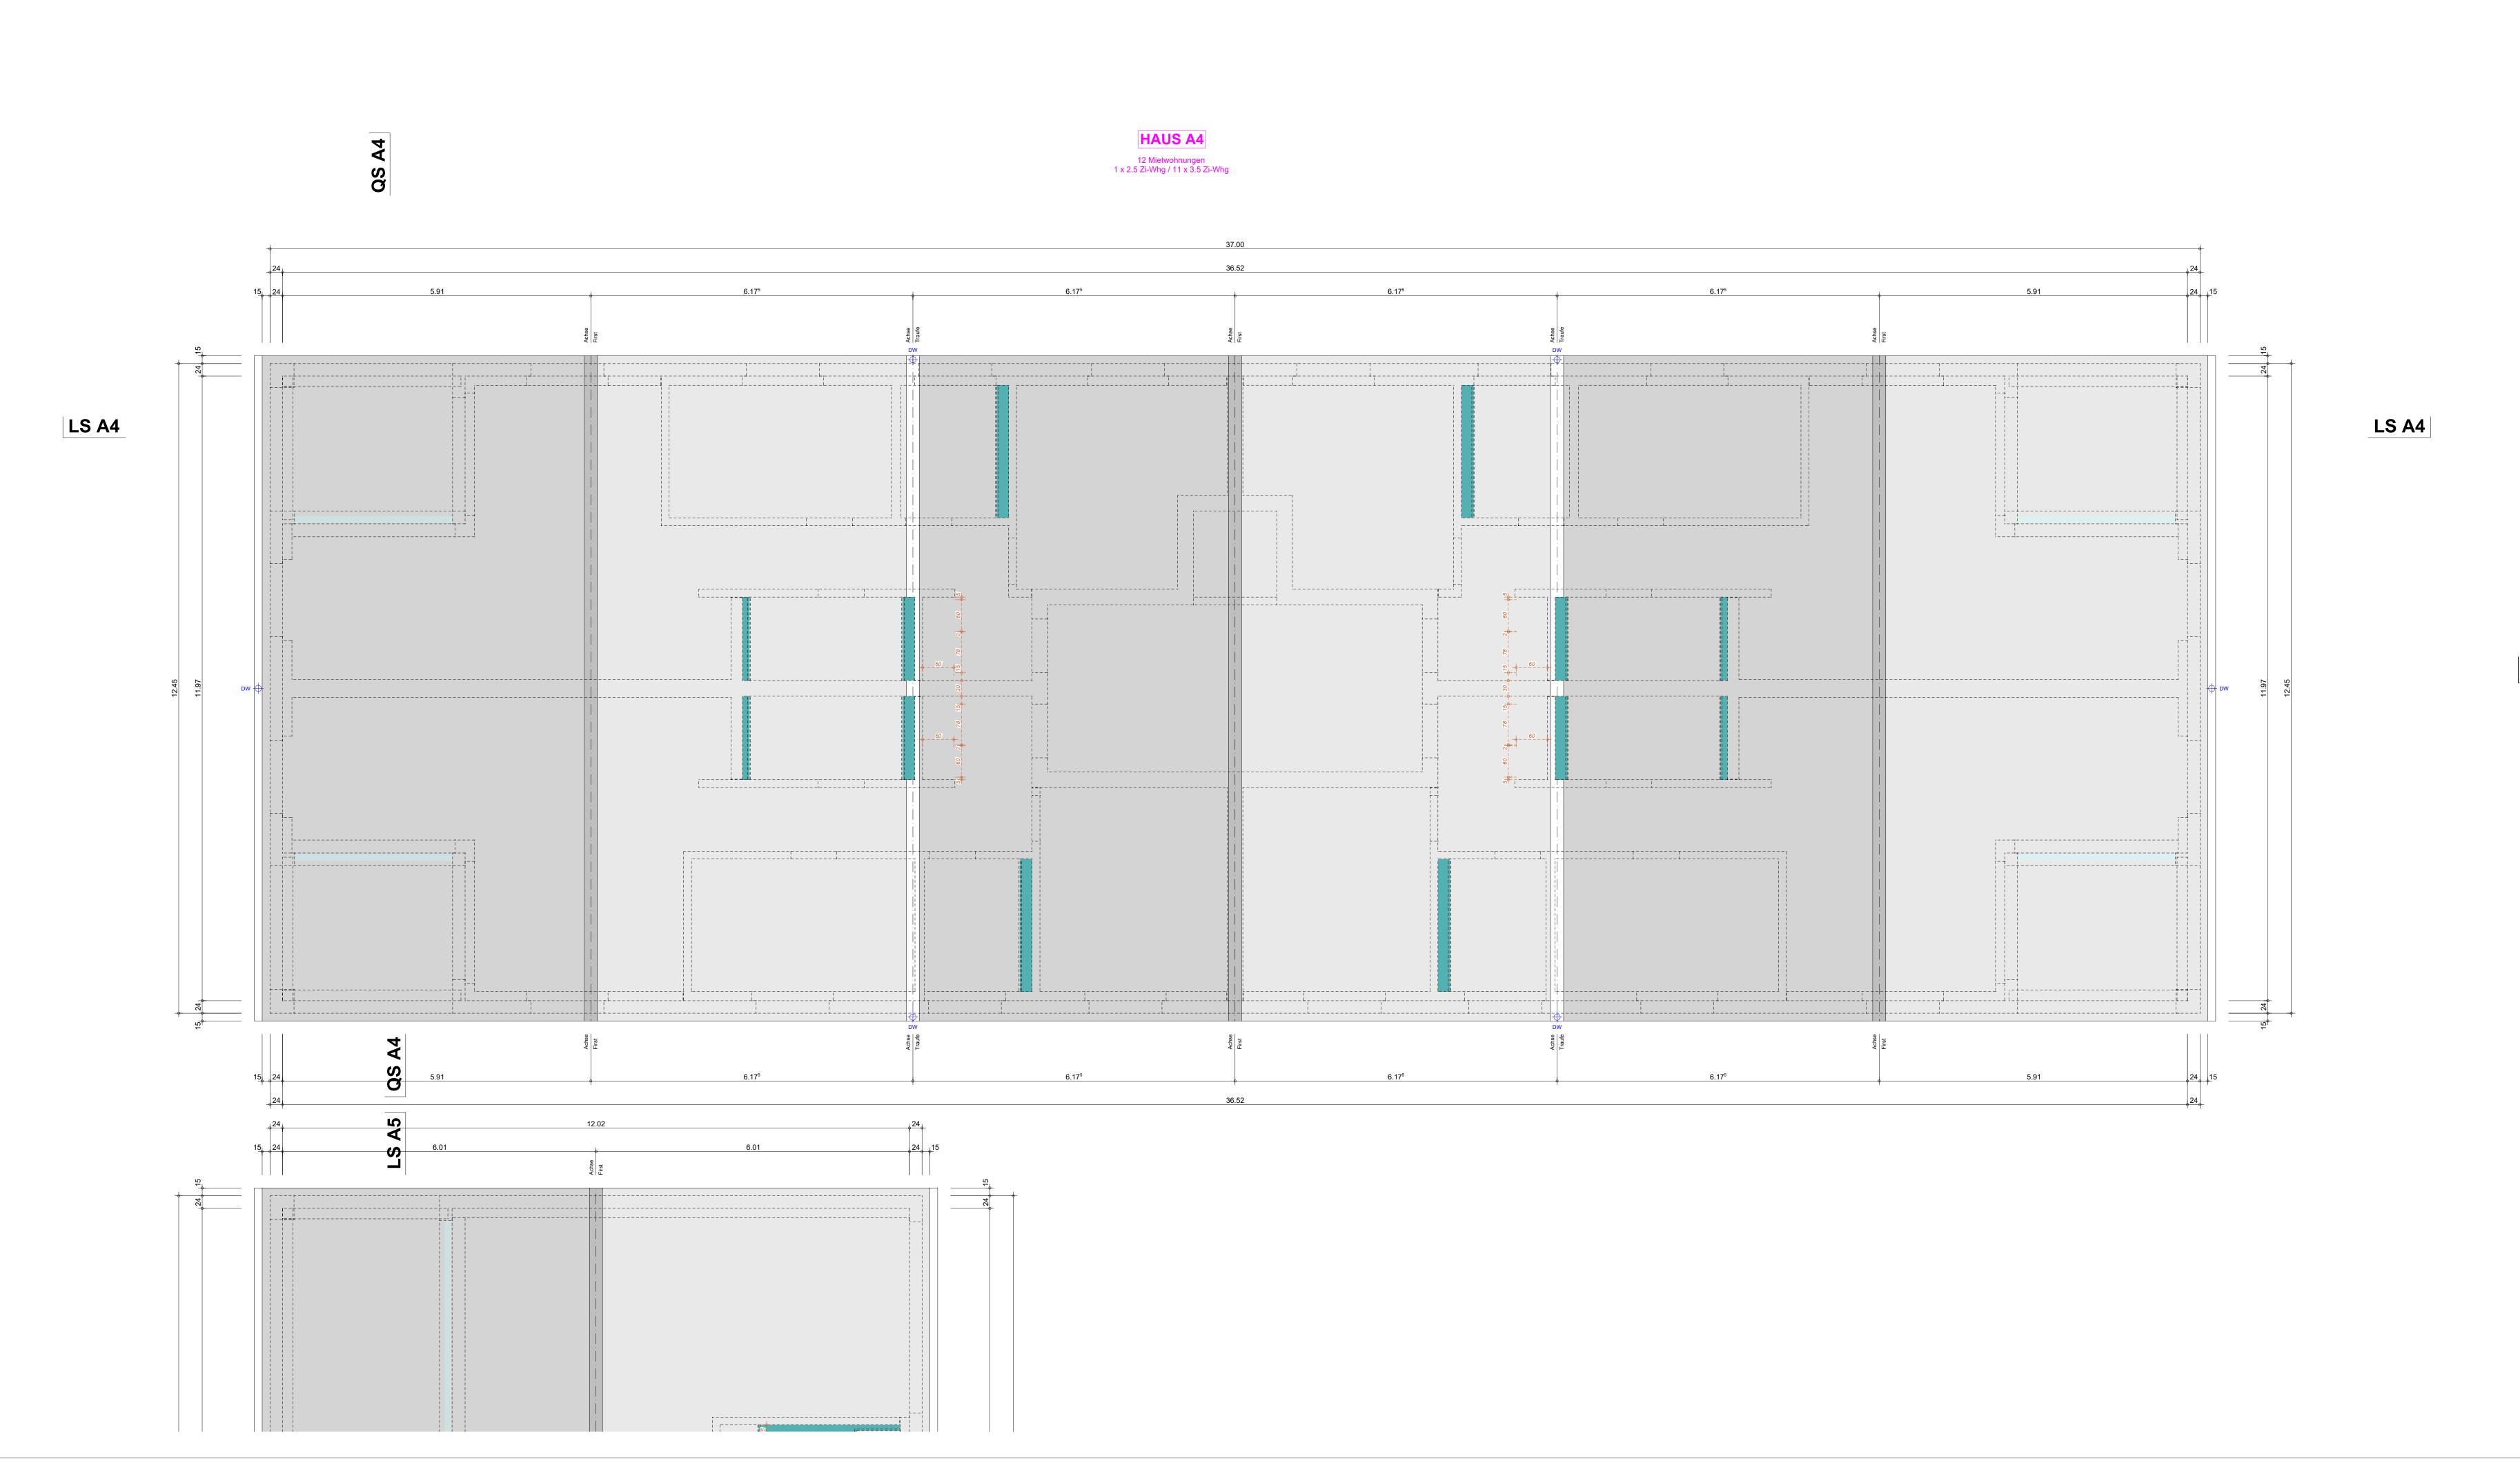

Projekt	11 MFH Holzgas	s-Stachen 9320 Arbon		
Plan Nr. / Index 255B	Haus A4 - I	Dachaufsicht		Massstab 1:50
Projekt Nr. 145	Plangrösse 126 / 60	Gezeichnet CT	Datum 12.10.2021	Revidiert 20.06.2022


			Projektentwicklung	Ausführungsplanung	Bauleitung
				-	'
Planre	visionen				
Index	Datum	Name	Änderung		
A	11.04.2022	AG	Gaskamin entfernt		
В	20.06.2022	СТ	Plan aktualisieren		
	1	1			

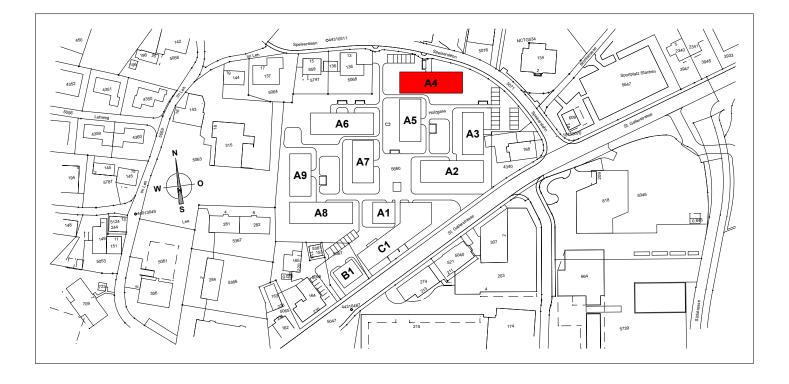

Haus A4 / A5 / A6 / A7 / A8 / A9 = ±0.00 = 414.00 m.ü.M. = OK fertig Boden EG (Wohnung) = -0.70 = 413.30 m.ü.M. = OK fertig Boden EG (Wohnung) Haus A1 / A2 / A3 = -1.00 = 413.00 m.ü.M. = OK fertig Boden EG (Wohnung) Haus B1 / C1

- Alle Masse sind Rohmasse, ausser diese sind speziell vermasst und bezeichnet.
- Sämtliche Masse sind vom Unternehmer am Bau zu kontrollieren. - Bei Unstimmigkeiten der Masse, hat er sich umgehend an die Bauleitung zu wenden.
- Türhöhen verstehen sich ab OK fertig Schwelle (höherer FB) bis UK roh Sturz.
- Alle Konstruktionsstärken sind gemäss Bauvorschriften, Bauingenieur, Spezialplaner oder Produkteliferant/-hersteller auszuführen.
- Für sämtliche Ausführungen und Einlagen gilt die neue Schallschutzvorschrift SIA 181 - Alle Innen- und Aussenwände sind auf Schall-Wandlager zu stellen - Stauffer NUVO WL,
- je Seite 2.5cm über das Mauerwerk vorstehend.
- Alle Innen- und Aussenwände haben ein Deckenauflager Stauffer NUVO DL-A auf 1cm Mörtelbett. - Übergang und Anschluss Beton zu Backstein mit Dämmeinlage Isover PS81 von 10mm.
- Feuchtigkeits- und alkalienempfindliche Dämmstoffe müssen gegen aufsteigende Restfeuchte

aus der Betondecke geschützt werden. z.B. mittels PE-Folie 0.2mm.

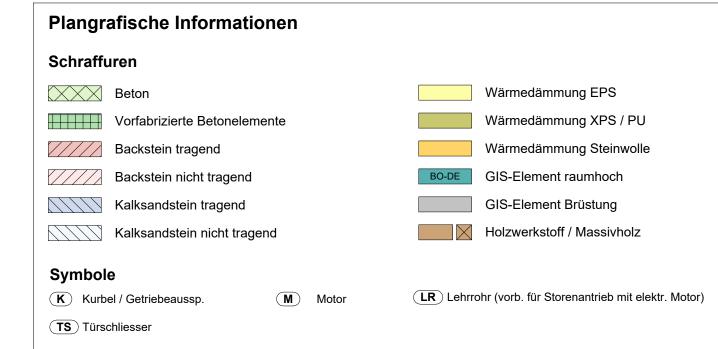


kürzungen				
Oberkant	VRS	Verbundraffstoren	DW	Dachwasser
Unterkant	EL	elektrischer Antrieb	NÜ	Notüberlauf
Fertig Boden	MFB	Metallfensterbank	FST	Fallstrang
Roh Boden	BFB	Betonfensterbank	KA	Kanalisationsa

UML Umluft-Haube sanschluss **GWA** Geschirrspüler Luftwäschetrockner PT Panzertüre

TU Tumbler (Trockner) ÜV Überdruckventil

BHV Bodenheizverteilung RWA Rauch- und Wärmeabzug WLP Wasserlöschposten BMA Brandmeldeanlage ELV Elektroverteilung P/NL Notleuchte mit Piktrogramm HFL Handfeuerlöscher + Anschluss elektrisch


KS Kühlschrank BO Backofen

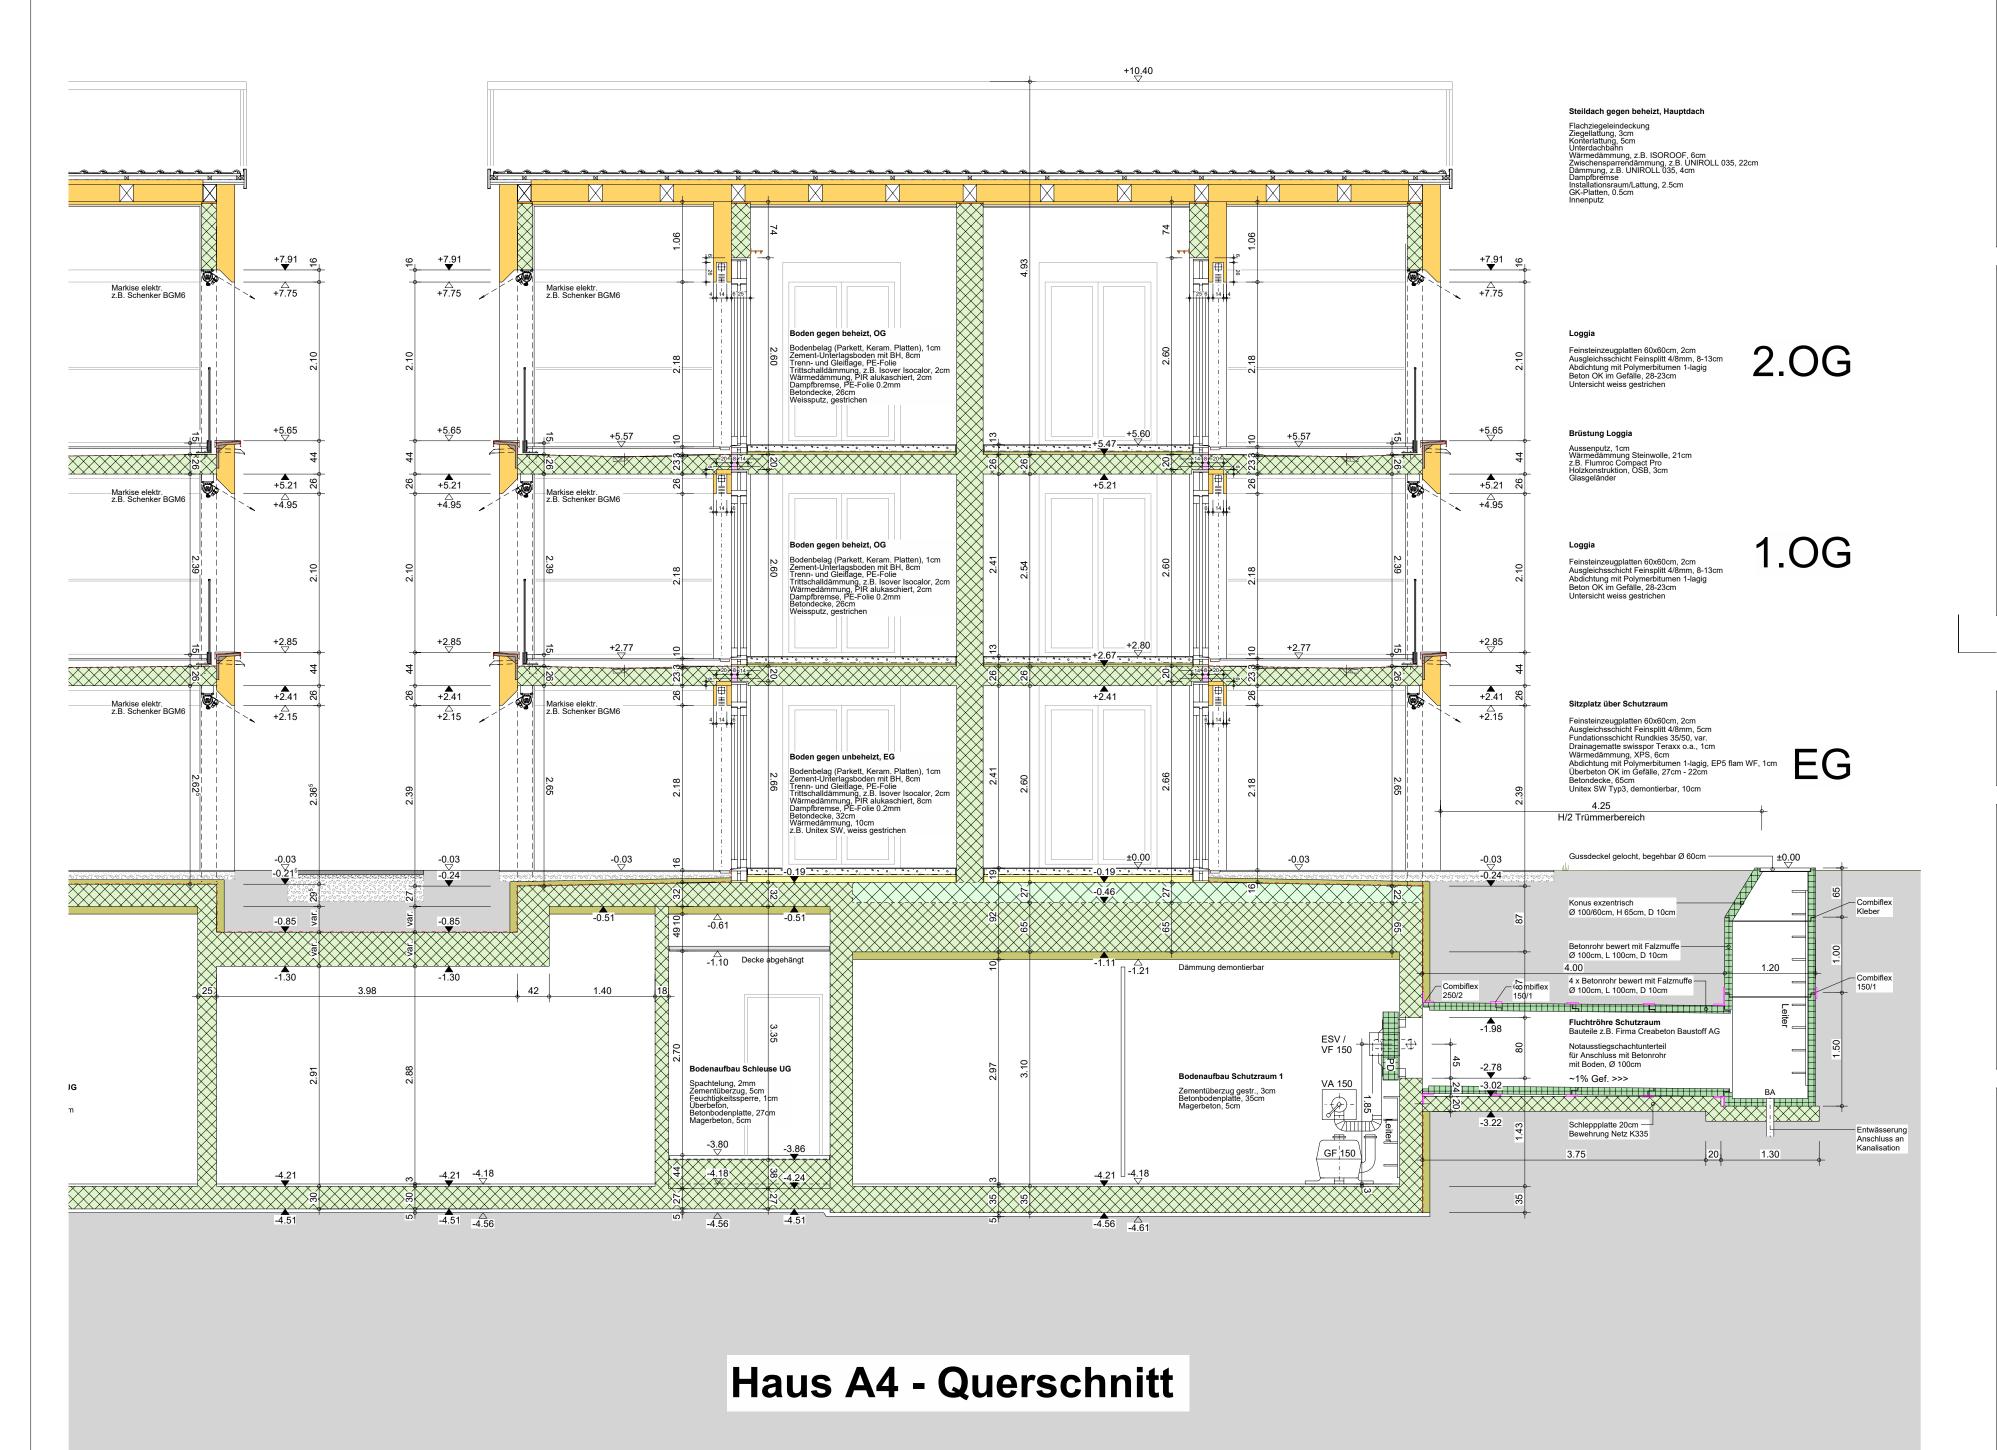

Projekt	11 MFH Holzgas	s-Stachen 9320 Arb	on	
Plan Nr. / Index 260B	Haus A4 - 0	Querschnitt		Massstab 1:50
Projekt Nr. 145	Plangrösse 72 / 60	Gezeichnet CK	Datum 18.05.2021	Revidiert 20.06.2022

Bauherrschaft	Projektentwicklung	Ausführungsplanung	Bauleitung

Planre	visionen		
Index	Datum	Name	Änderung
Α	19.08.2021	СТ	Schutzraum Decke gem. Ing. angepasst
В	20.06.2022	СТ	Plan aktualisieren

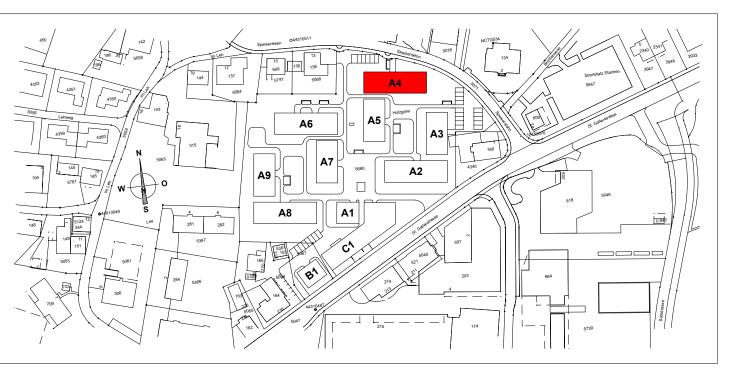

Haus A4 / A5 / A6 / A7 / A8 / A9 = ±0.00 = 414.00 m.ü.M. = OK fertig Boden EG (Wohnung)


Haus A1 / A2 / A3 = -0.70 = 413.30 m.ü.M. = OK fertig Boden EG (Wohnung)

Haus B1 / C1 = -1.00 = 413.00 m.ü.M. = OK fertig Boden EG (Wohnung)

- Alle Masse sind Rohmasse, ausser diese sind speziell vermasst und bezeichnet.
- Alle Masse sind Konmasse, ausser diese sind speziell vermasst ui - Sämtliche Masse sind vom Unternehmer am Bau zu kontrollieren.


ELV Elektroverteilung **P/NL** Notleuchte mit Piktrogramm

- Bei Unstimmigkeiten der Masse, hat er sich umgehend an die Bauleitung zu wenden.
- Türhöhen verstehen sich ab OK fertig Schwelle (höherer FB) bis UK roh Sturz.
- Alle Konstruktionsstärken sind gemäss Bauvorschriften, Bauingenieur, Spezialplaner oder Produkteliferant/-hersteller auszuführen.
- Für sämtliche Ausführungen und Einlagen gilt die neue Schallschutzvorschrift SIA 181
 Alle Innen- und Aussenwände sind auf Schall-Wandlager zu stellen Stauffer NUVO WL, je Seite 2.5cm über das Mauerwerk vorstehend.
- Alle Innen- und Aussenwände haben ein Deckenauflager Stauffer NUVO DL-A auf 1cm Mörtelbett.
- Übergang und Anschluss Beton zu Backstein mit Dämmeinlage Isover PS81 von 10mm.
- Feuchtigkeits- und alkalienempfindliche Dämmstoffe müssen gegen aufsteigende Restfeuchte aus der Betondecke geschützt werden. z.B. mittels PE-Folie 0.2mm.

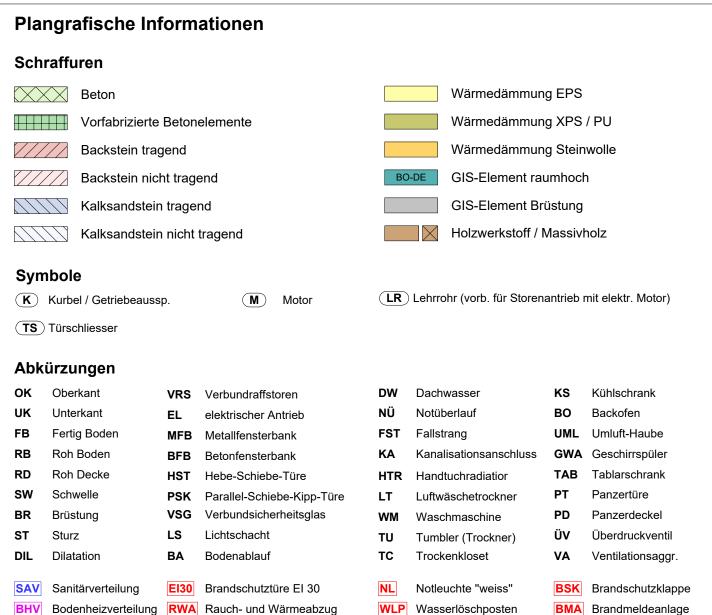

HFL Handfeuerlöscher

♦ Anschluss elektrisch

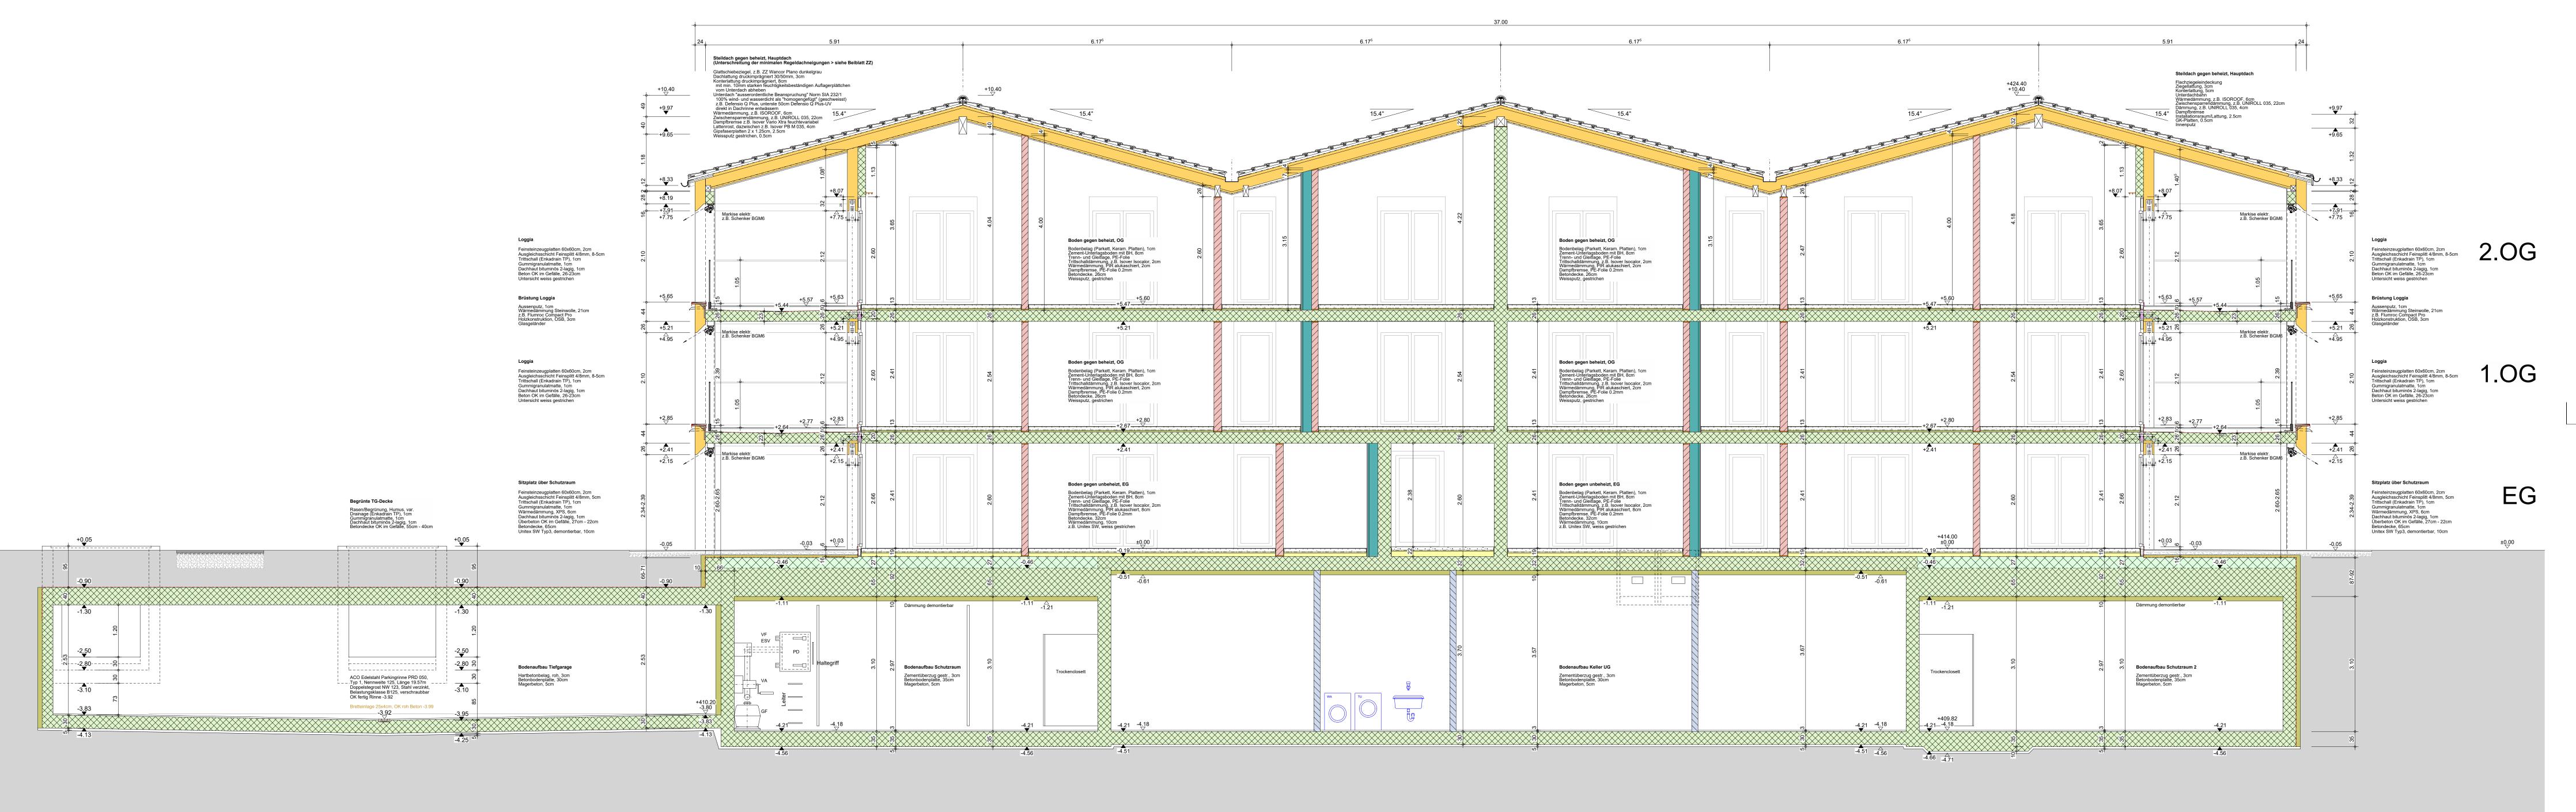

Haus A4 - Längsschnitt 1

WERKPLANUNG

Projekt	11 MFH Holzg	ass-Stachen 9320 Arb	on	
Plan Nr. / Index 261B	Haus A4	- Längsschnitt		Massstab 1:50
Projekt Nr. 145	Plangrösse 140 / 60	Gezeichnet CK	Datum 18.05.2021	Revidiert 20.06.2022

Projektentwicklung Ausführungsplanung Bauleitung


 Index
 Datum
 Name
 Änderung

 A
 19.08.2021
 CT
 Schutzraum Decke gem. Ing. angepasst

Haus A4 / A5 / A6 / A7 / A8 / A9 = ±0.00 = 414.00 m.ü.M. = OK fertig Boden EG (Wohnung) Haus A1 / A2 / A3 = -0.70 = 413.30 m.ü.M. = OK fertig Boden EG (Wohnung) = -1.00 = 413.00 m.ü.M. = OK fertig Boden EG (Wohnung) Haus B1 / C1

- Alle Masse sind Rohmasse, ausser diese sind speziell vermasst und bezeichnet.
- Sämtliche Masse sind vom Unternehmer am Bau zu kontrollieren. - Bei Unstimmigkeiten der Masse, hat er sich umgehend an die Bauleitung zu wenden.
- Türhöhen verstehen sich ab OK fertig Schwelle (höherer FB) bis UK roh Sturz. - Alle Konstruktionsstärken sind gemäss Bauvorschriften, Bauingenieur, Spezialplaner
- oder Produkteliferant/-hersteller auszuführen.
- Für sämtliche Ausführungen und Einlagen gilt die neue Schallschutzvorschrift SIA 181 - Alle Innen- und Aussenwände sind auf Schall-Wandlager zu stellen - Stauffer NUVO WL,
- je Seite 2.5cm über das Mauerwerk vorstehend. - Alle Innen- und Aussenwände haben ein Deckenauflager - Stauffer NUVO DL-A auf 1cm Mörtelbett.
- Übergang und Anschluss Beton zu Backstein mit Dämmeinlage Isover PS81 von 10mm.
- Feuchtigkeits- und alkalienempfindliche Dämmstoffe müssen gegen aufsteigende Restfeuchte aus der Betondecke geschützt werden. z.B. mittels PE-Folie 0.2mm.

Plangrafische Informationen

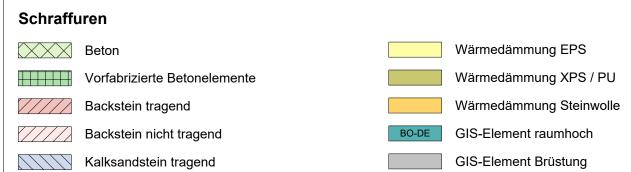

Kalksandstein nicht tragend

(LR) Lehrrohr (vorb. für Storenantrieb mit elektr. Motor) **K** Kurbel / Getriebeaussp. **TS** Türschliesser

Abkürzungen

OK Oberkant **DW** Dachwasser KS Kühlschrank **UK** Unterkant **NÜ** Notüberlauf BO Backofen FB Fertig Boden **UML** Umluft-Haube RB Roh Boden KA Kanalisationsanschluss GWA Geschirrspüler

ST Sturz LS Lichtschacht

TU Tumbler (Trockner) ÜV Überdruckventil

Holzwerkstoff / Massivholz

BHV Bodenheizverteilung RWA Rauch- und Wärmeabzug WLP Wasserlöschposten BMA Brandmeldeanlage ELV Elektroverteilung P/NL Notleuchte mit Piktrogramm HFL Handfeuerlöscher 🔸 🗲 Anschluss elektrisch










Projekt	11 MFH Holzgass-St	tachen 9320 Arbon		
Plan Nr. / Index 270B	Haus A4 - Fas	ssaden		Massstab 1:100
Projekt Nr. 145	Plangrösse 84 / 60	Gezeichnet CT / AG	Datum 11.04.2022	Revidiert 20.06.2022

Ausführungsplanung

Index	Datum	Name	Änderung
A	11.04.2022	AG	Gaskamin entfernt, Brüstungsfenster vor Badewanne angepasst
В	20.06.2022	СТ	Plan aktualisieren

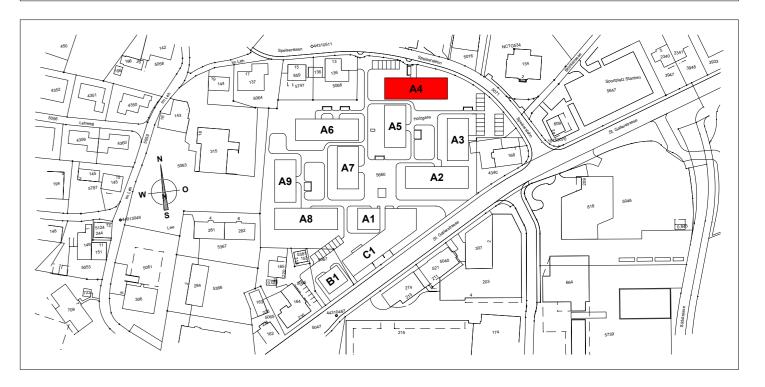

Haus A4 / A5 / A6 / A7 / A8 / A9 = ±0.00 = 414.00 m.ü.M. = OK fertig Boden EG (Wohnung) = -0.70 = 413.30 m.ü.M. = OK fertig Boden EG (Wohnung) Haus A1 / A2 / A3 = -1.00 = 413.00 m.ü.M. = OK fertig Boden EG (Wohnung) Haus B1 / C1

- Alle Masse sind Rohmasse, ausser diese sind speziell vermasst und bezeichnet.
- Sämtliche Masse sind vom Unternehmer am Bau zu kontrollieren.
- Bei Unstimmigkeiten der Masse, hat er sich umgehend an die Bauleitung zu wenden. - Türhöhen verstehen sich ab OK fertig Schwelle (höherer FB) bis UK roh Sturz.
- Alle Konstruktionsstärken sind gemäss Bauvorschriften, Bauingenieur, Spezialplaner
- oder Produkteliferant/-hersteller auszuführen.
- Für sämtliche Ausführungen und Einlagen gilt die neue Schallschutzvorschrift SIA 181 - Alle Innen- und Aussenwände sind auf Schall-Wandlager zu stellen - Stauffer NUVO WL,
- je Seite 2.5cm über das Mauerwerk vorstehend.
- Alle Innen- und Aussenwände haben ein Deckenauflager Stauffer NUVO DL-A auf 1cm Mörtelbett. - Übergang und Anschluss Beton zu Backstein mit Dämmeinlage Isover PS81 von 10mm.
- Feuchtigkeits- und alkalienempfindliche Dämmstoffe müssen gegen aufsteigende Restfeuchte
- aus der Betondecke geschützt werden. z.B. mittels PE-Folie 0.2mm.

Plangrafische Informationen Schraffuren Beton Wärmedämmung EPS Vorfabrizierte Betonelemente Wärmedämmung XPS / PU Backstein tragend Wärmedämmung Steinwolle Backstein nicht tragend BO-DE GIS-Element raumhoch Kalksandstein tragend GIS-Element Brüstung Kalksandstein nicht tragend Holzwerkstoff / Massivholz Symbole LR Lehrrohr (vorb. für Storenantrieb mit elektr. Motor) (K) Kurbel / Getriebeaussp. **TS** Türschliesser

Abkürzungen

OK Oberkant VRS Verbundraffstoren **UK** Unterkant EL elektrischer Antrieb FB Fertig Boden MFB Metallfensterbank RB Roh Boden BFB Betonfensterbank RD Roh Decke HST Hebe-Schiebe-Türe **SW** Schwelle ST Sturz

KA Kanalisationsanschluss GWA Geschirrspüler HTR Handtuchradiation PSK Parallel-Schiebe-Kipp-Türe VSG Verbundsicherheitsglas LS Lichtschacht BA Bodenablauf

SAV Sanitärverteilung El30 Brandschutztüre El 30 BHV Bodenheizverteilung RWA Rauch- und Wärmeabzug **ELV** Elektroverteilung P/NL Notleuchte mit Piktrogramm

PT Panzertüre LT Luftwäschetrockner PD Panzerdeckel **WM** Waschmaschine **ÜV** Überdruckventil **TU** Tumbler (Trockner) TC Trockenkloset

DW Dachwasser

NÜ Notüberlauf

FST Fallstrang

VA Ventilationsaggr. NL Notleuchte "weiss" **BSK** Brandschutzklappe WLP Wasserlöschposten **BMA** Brandmeldeanlage HFL Handfeuerlöscher ♦ Anschluss elektrisch

KS Kühlschrank

UML Umluft-Haube

TAB Tablarschrank

BO Backofen